


一浸透貯留槽施設構造図(1) -


S=1/60 (A1) S=1/30 (A1) S=1/120 (A3) S=1/60 (A3) 平面図 断面図

浸透貯留槽④ (H2.5×W5.0×L14.0) (処理量計算寸法)

平面図

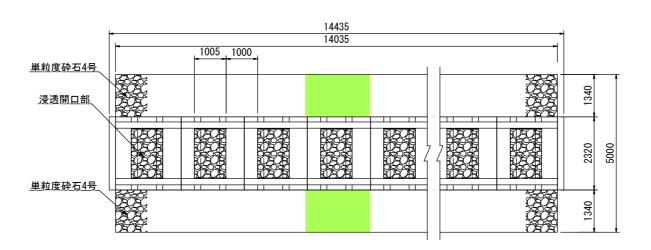

断面図

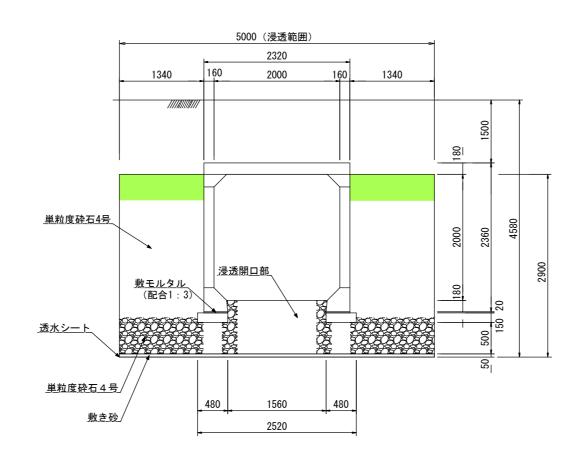

工事名	入曽駅西口雨水浸透貯留槽設置工事					
工事箇所	西口駅前広場	西口駅前広場 年度 令和6年				
図面名	浸透貯留槽施設構造図1					
縮尺	縮尺 図示 図面番号 2/5					
狭山市役所 市街地整備課						

入曽駅周辺整備事業 一浸透貯留槽施設構造図(2) —


S=1/50 (A1) S=1/100 (A3)

浸透貯留槽④割付図

※ジョイント1ヶ所当たり目地伸び5mm含む。

※ジョイント部パッキンはインシュロン 15×15を使用。 ※側壁 透水パネル取り付け部分に透水シートを設置。

平 面 図 (Pca部材)

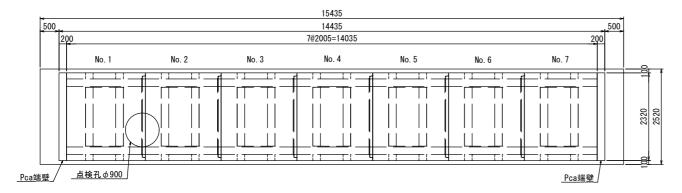


Pca内部貯水量


 $(2.0 \text{m} \times 2.0 \text{m} - 0.2 \text{m} \times 0.2 \text{m} \times 2) = 3.920 \text{m}^2$ $3.920 \text{m}^2 \times 14.035 \text{m} = 55.017?$

 平 面 図
 3.920㎡×

 (基礎コンクリート)
 3.920㎡×

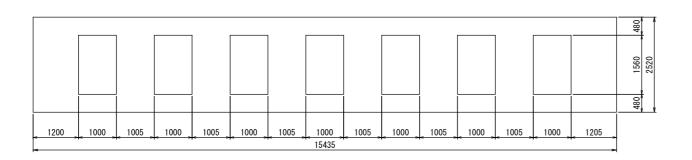

側面図

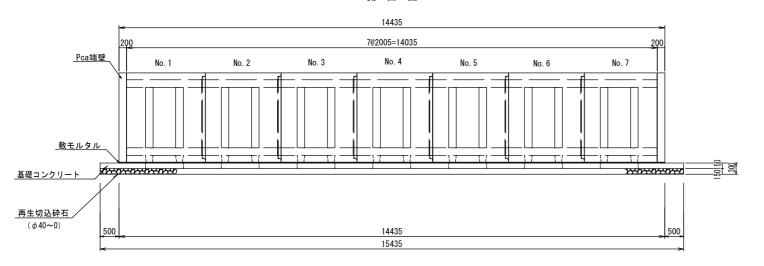


製品本数表(浸透貯留槽④)


配列 No.	形状	長さ	本 数	備考
浸透ボックス	カルバート 2000×2000×2000 (オス・メス付)			
No. 3~No. 6	スタンダード	2000	4本	
No. 1	オスバット 端壁固定用ボルト箱付	2000	1本	
	人孔半穴明 φ900			
	梯子固定用インサート付			
No. 2	人孔半穴明 φ900	2000	1本	
	梯子固定用インサート付			
No. 7	メスバット 端壁固定用ボルト箱付	2000	1本	
		合 計	7本	

配列 No.	形状	枚 数	備考
端壁 2320×	2360×200(ボルト箱付)		
T1	スタンダード	1枚	
T2	スタンダード	1枚	
	合 計	2枚	


点 検 孔

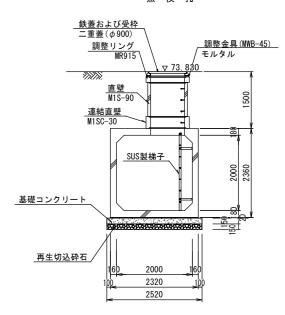

断 面 図

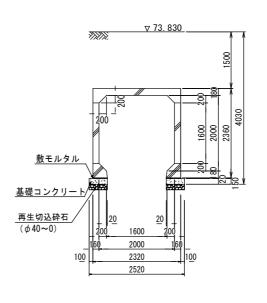

正面図

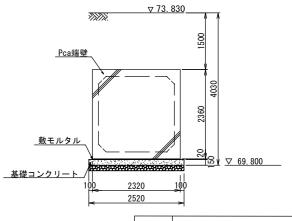


工事名 入曽駅西口雨水浸透貯留槽設置工事					
工事箇所	西口駅前広場	年 度	令和 6 年		
図面名	浸透貯留	浸透貯留槽施設構造図2			
縮尺	S=1/50 (A1) S=1/100 (A3)	図面番号	3 / 5		
狭山市役所 市街地整備課					

入曽駅周辺整備事業 -浸透貯留槽施設構造図(3)-


浸透貯留槽④仮設図

(H2.5×W5.0×L14.0) (処理量計算寸法)

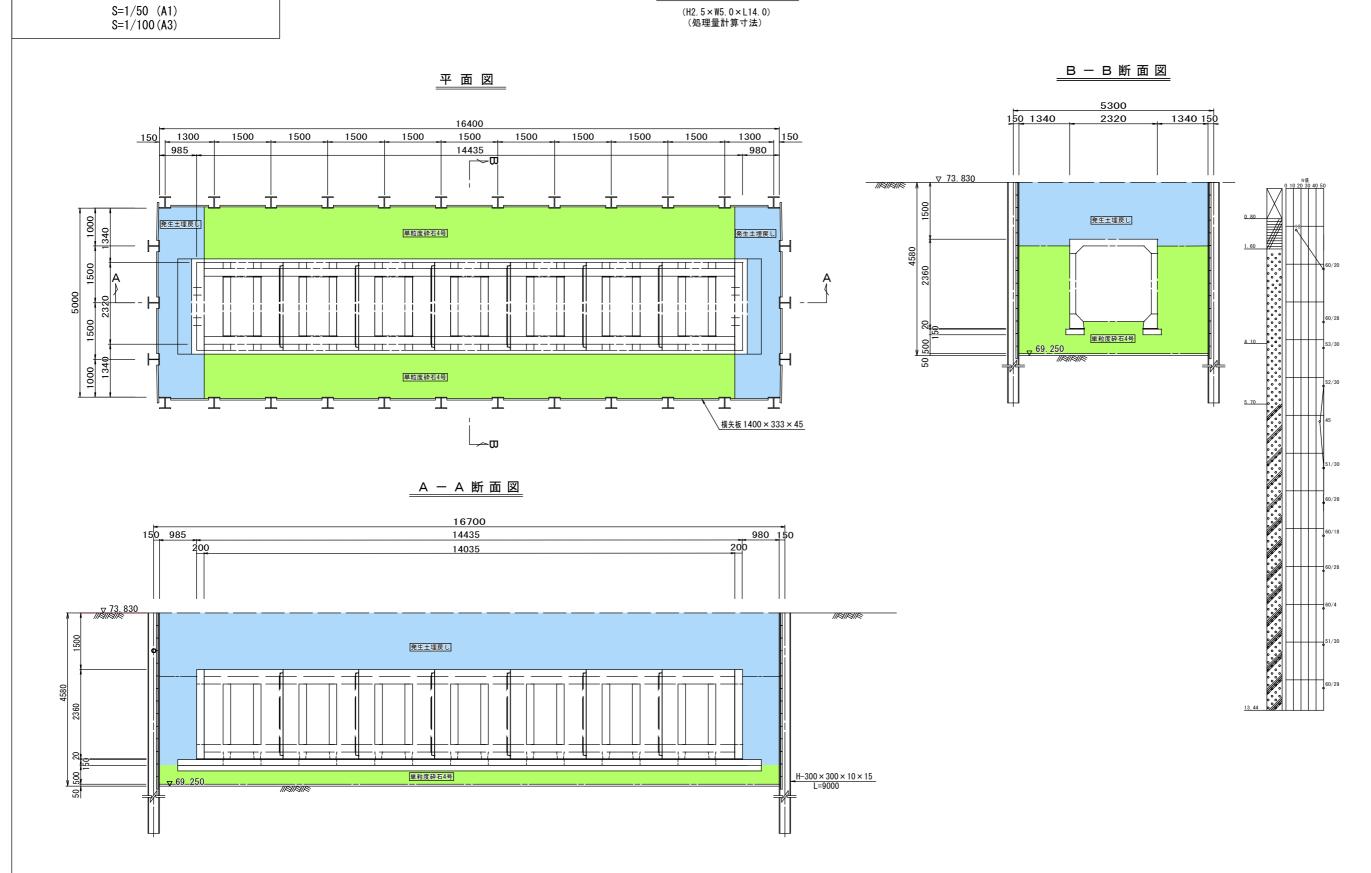

工具	名	入曽駅西口雨水浸透貯留槽設置工事			
工事箇所		西口駅前広場	年 度	令和 6 年	
図面名		浸透貯留槽施設構造図3			
縮尺		S=1/50 (A1) S=1/100 (A3)	図面番号	4 / 5	
蒼	ŧЦ	i 市役所 i	市街地	整備課	

-浸透貯留槽施設構造図(4)-現場打ち基礎コンクリート S=1/40 (A1) S=1/80 (A3) S=1/40 (A1) S=1/80 (A3) (浸透貯水槽④) 側面図 平 面 図 上面,下面 2520 _ 150 正 面 図

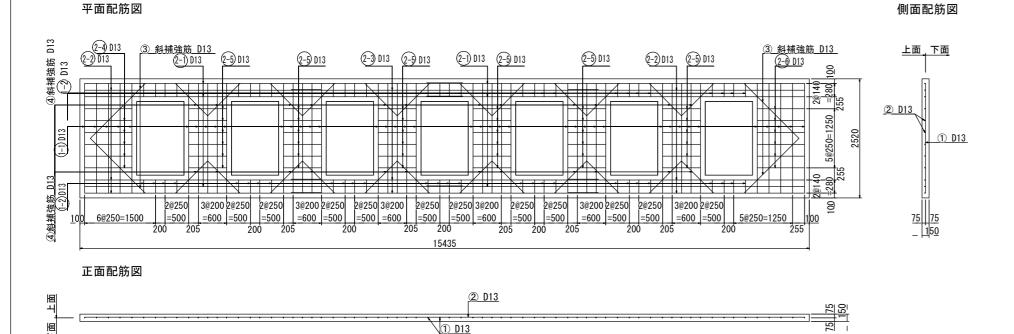

現場打ち基礎コンクリート 材料表								
種 別	径	長さ	本 数	単位重量	1本当り質量	質 量	形状	備考
作里 川	1111	(m)	本 数	(kg/m)	(kg)	(kg)	ЛУ1∧	1佣/5
(1-1)	D13	2. 320	40	0. 995	2. 308	92. 320	ı	
(1-2)	D13	0. 280	56	0. 995	0. 279	15. 624		
(2-1)	D13	8. 000	6	0. 995	7. 960	47. 760		
2-2	D13	5. 000	6	0. 995	4. 975	29. 850	_	
2-3	D13	6. 500	3	0. 995	6. 468	19. 404	_	
2-4)	D13	1.000	6	0. 995	0. 995	5. 970	_	
2-5	D13	0. 805	36	0. 995	0. 801	28. 836		
2-6	D13	1. 005	6	0. 995	1. 000	6. 000		
3	D13	1. 640	4	0. 995	1. 632	6. 528	/	
4	D13	0. 970	24	0. 995	0. 965	23. 160		
					D13	275. 452	kg	
合計 275.452 kg								
型枠 2.520 × 0.150 × 2 = 0.756 d.756 m²(側面)								
15.435 × 0.150 × 2 = 4.631 4.631 m ² (正面)								
(1.000 + 1.560)× 2 × 0.150 × 7 = 5.376 f d (浸透部穴明)								
コンクリート(2.520 × 15.435 - 1.000 × 1.560 × 7) × 0.150 = 4.196 4.196 m3								

設計条件			
設計基準強度 鉄筋(SD-345)	σck=	18. 0	N/mm²

工事	₽名	入曽駅西口雨水浸透貯留槽設置工事				
工事箇所		西口駅前広場	年 度	令和 6 年		
図面名		浸透貯留槽施設構造図4				
縮尺		図示	図面番号	5 / 5		
狭山市役所 市街地整備課						