# 狭山市消防団第4分団第2部車庫解体工事

	【建 築 図】		【電気設備図】		【機械設備図】
A -00	図面リスト	E-01	電気設備特記仕様書(1)	M-01	機械設備工事特記仕様書
A -01	解体特記仕様書(解体その1)	E-02	電気設備特記仕様書(2)	M-02	案内図、配置図
A -02	解体特記仕様書(解体その2)	E-03	案内図、配置図、立面図	M-03	凡例、器具表、機器表
A -03	建物概要、外部内部仕上表	E-04	既設分電盤結線図	M-04	(給排水・ガス設備) 1・2階平面詳細図
A -04	案内図、配置図	E-05	電気設備 1・2階平面図	M-05	(空調・換気設備) 2 階平面詳細図
A -05	平面図、立面図、矩計図、各部詳細図	E-06	弱電設備 1・2階平面図		
A -06	1 階平面詳細図、展開図				
A -07	2 階平面詳細図、展開図				
A -08	天井伏図、建具表				
A -09	伏図、軸組図、基礎・断面リスト				
A -10	各部構造詳細図				
A-11	ホース乾燥塔立面図・基礎伏図・詳細図・山留め図				
A -12	解体後外構配置図、断面図、詳細図				
A -13	備品処分表				
A-14	総合仮設計画図				

	<u> </u>	級建築士		=1	設計年月日 2024. 08	工事名	狭山市消防団第 4 分団第 2 部車庫解体工事	図面番号
	高	橋	設	計		図面名	図面リスト	A - 00
Takahashi Architecture Design	一級建築: 埼玉	士 第124 県狭山市	805号 高 i堀兼764	「橋卓司 -4		縮尺	N. S	

				Takahashi Architecture Design	一級建築士 第124				縮尺		-			. • •
					高橋	Ī	設計		図面名 解体特記仕					A - 01
					一級建築士			設計年月日 2024.08	工事名 狭山市消防	団第4	分団第2	部車庫解体工事	図面番	<b>等号</b>
	年末年始6日間、夏季休暇3日間、工場製作のみの期間、工事全体の一時中止期間 指定期間 下記以外は監督員と協議する。 〇建設発生土仮置場 (※図示 <b>〇</b> 設けない )	③ 仮囲い等 ④ 工事概要案内板	※図示・ 図示の有無に関わらず、監督 こと。 設置する	督員と協議の上、必要に応し	〈2.2.2〉 じ適切に配置し的確に対応する 〈2.3.1〉			工事) (1) 1,000m <sup>3</sup> 以上の建設発生土を搬出 (2) アスファルト・コンクリート塊、 合計で200 t 以上搬出する工事 (3) 最終工事請負金額が100万円以上(計画書については、当初工事請負	コンクリート塊、及び建設発生木材の D工事					
⑧ 施工条件	施工時間 ※行政機関の休日に関する法律(\$63第91号)に定める行政機関の休日以外とする。 ただし、監督員の承諾を受けた場合はこの限りでない。 ・以下の期間を除いた現場関所日数の割合が28.5%(2872)以上であること。 年末年終日日間、夏季大郎31日間、丁場製作の入の期間、丁毒を体の一歩十 期間		ける2の(2) 手すり据置方 墜落制止用器具の使用は、「 (厚生労働省 H30.6.22)によ ②フルハーネス型墜落制止)	「 墜落制止用器具の安全な例 : る。	I ·	理		<ul> <li>(3) 200 t 以上の加熱アスファルト混む</li> <li>(4) 最終工事請負金額が100万円以上の (終回書については、当初工事請引</li> <li>(b) 再生資源利用促進計画書(実施書)の作成 下事</li> </ul>	D工事 負金額が100万円以上の工事)			・ダイオキシン類のサンブリング調査 「廃棄物焼却施設内作業におけるダイオ (平成13年4月25日付基発第401号)」に	キシン類暴露防より行う。	<5.4. 5止対策要綱
(6) 施工管理 7 電気保安技術者	<ul><li>※現場代理人を現場に配置し、現場の運営、取締りを行う。 &lt;1.3.1&gt;</li><li>適用する [1.3.3]&lt;1.3.3&gt;</li></ul>		働省 平成21年4月)の「 足場の組立、解体、変更のℓ すり、中さん及び幅木の機情 なお、設置においては、「引	「手すり先行工法等に関する 作業時及び使用時には、常時 能を有するものを設置しなけ 手すり先行工法による足場の	の組立て等に関する基準」にお	棄物の処		ともに、これらの記録を保存する。 (a) 再生資源利用計画書(実施書)の作成対 (1) 1,000m <sup>2</sup> 以上の土砂を搬入する工 (2) 500 t 以上の砕石を搬入する工事	東工事(下記のいずれかに該当する工事) 事			・絶縁油のPCB含有量の分析調査 「特別管理一般廃棄物及び特別管理産業 (平成4年7月3日厚生省告示第192号)」 簡易測定法マニュアル(環境省)」によ	又は「絶縁油中	
C Hir my data was	より撮影する。 注 電子データを用いた検査に必要な機器は、検査員の意向を勘案し監督員と協議し 準備する。	設 工 事 ② 足場その他	※作業に先立ち、散水・養生		(2.2.2)	建設廃棄		計画書」及び「工事登録証明書」を建設副理 により作成し、施工計画書に含め各1部提出 また、工事完成後速やかに計画の実施状況 進実施書」及び「工事登録証明書」を同シ	筆物情報交換システム(COBRÍS) 出する。 (実績)について、「再生資源利用「促			・監督員と協議 ・PCBを含む機器の微量PCBの分析調査		< 5. 4.
⑤工事の記録	埼玉県雷子納品運用ガイドラインの適用 <1.2.3x	2 1 騒音・粉じん等の対策	騒音・粉じん等の対策 ※防音パネル <b>〇</b> 防音シー 設置範囲及び高さ ※図示・・・・・・・・・・・・・・・・・・・・・・・・・・・・・・・・・・・・	- F ·	<2.2.1>	4 (	① 一般事項	※受注者は、「資源の有効な利用の促進に関す 基づき、次の対象工事について、工事着手割		理		・     箇所数:     箇別       ・     PCB含有シーリング分析調査		<5. 4.
4 工事実績情報の登	{1. 1. 8} <1. 1. 4}		工事に伴い必要な諸官庁署へ 受注者の過失により近隣等に すること。					建設発生土について 〇場内敷均し ・他現場へ搬出 ( )		棄物の加		・PCB 含有シーリング 分析調査 (第二次判定)     部 位 ・図示 箇所数:       ・ 部 位 ・図示	fi	
	※法定外の労災保険(丁事に従事する者(全ての下請負人を含む)の業務上の負債等を対象とするもの) ※建設工事保険等(丁事目的物及び工事材料等を対象とするもの) ・請負業者賠償責任保険等保険の期間 保険の期間 ※契約工期の末日までの期間	31)下請業者の指導 32) その他	よる解体工事業の登録して 受注者は、建設廃棄物の再発 他の同時期の工事と連携や協	資源化等を適切に行うようT 協調を取ること。			9解体工事全般	●工事の施工にあたり、騒音・振動についてに ●コンクリートガラ連撤については、現地破防 処理施設にて受入れる廃棄規模に応び破砕。 ●作業にあたり騒音振動の発生を極力おさる。	幸を削減し、なるべく大ガラにて運搬し 事を行うこと。	理   2 分ł 産 業 廃	7.調金	分析調査を行う特別管理 産業廃棄物等の種類 ・PCB 含有シーリング 分析調査 (第一次判定) 箇所数: 箇	が位・箇所数 ・	備 考
③ 条件明示事項	※その他、関係官公署その他の関係機関への必要な届出手続等を遅滞なく行う。 保険の種類 (1.1.3)	(29) 既存樹木の保存 30 下請業者の選定		、優先的に県内業者を選定す 者を選定する場合は、所定の			8 解体後の柵の設置	※行わない ○行う(○砂利敷き B種 する(解体後、監督員の指示に従い、敷地内! 表示板等を設置する。)	) に進入できないよう柵、立入禁止の	特別管理		製造年、型式、種類、数量等を調査す (2)特別管理産業廃棄物に応じた、収集逐 物処理施設、処分条件等を調査する。 (3)調査結果は調書にとりまとめ、監督員	搬業者、処分業	
	により、監督員に書面で報告するとともに、再資源化等の実施状況に関して記録を作成し、保存すること。 その他の届出手続等	②3 標識の提示	建設業法第40条及び建設リサ		る標識を掲示すること。{1.1.12}			埋戻し及び盛土に当たっては、4 ・行わない 表層の砂利敷き	7年30cm程度毎に締め固めること。 (22.9.2)	5 1 施工	調査	※特別管理産業廃棄物の調査を次により行う (1)特別管理産業廃棄物の使用状況につい	て、設計図書及	<5.1. なび目視により製造所名、
事項 ② 官公署その他への届出手続き等	※廃業物の再賞源化寺か元∫したとざは、建設リザイクル法弟   8余弟   埧の規定 ┃	②7 関係法令等の遵守	・周知の埋蔵文化財包蔵 ・周知の埋蔵文化財包蔵 受注者は工事に伴う道路占月	地 · 史跡名勝天然記念物 用許可、環境(騒音、振動、	物 •		) <del>-</del> '	● 登地高さ ・現状GL ● 図示 埋戻し及び盛土の材料 ・ ○ ○ ○ ○ ○ ○ ○ ○ ○ ○ ○ ○ ○ ○ ○ ○ ○ ○ ○	D中の良質土 <b>⊙</b> 再生コンクリート砂			(その他) 受注者は、バキューム式以外の工法 (舗装版 る場合においては、事前に発注者と協議する		f生じない等)を使用す
一 般 共 通 事	○建設副産物適正処理推進要網 ○建設工事に伴う騒音振動対策技術指針 ○埼玉県建築工事実務要覧 ・地盤変動影響調査算定要領	26 施工に注意を要する 区域等	本工事場所は以下の区域等に 及び施工に当たっては関係活	8 周辺建築物等調査」によ に指定等されているため、加 法令等の遵守に十分注意する	施工計画の作成 <1.1.12、13> る。		⑦ 解体後の整地	解体後の埋戻し及び盛土	<3. 13. 1			<ul><li>1 受注者は、施工計画書において、濁水のなければならないものとする。また、中委託契約書の写し及び許可証の写しを添 受注者は、工事完成後速やかにマニュアュストがいものとする。</li></ul>	間処理業者及び 寸すること。	収集運搬業者と締結した
1 ①適用基準等	○建設工事公衆災害防止対策要綱(建築工事編) ○埼玉県建築工事に伴う災害、公害、及び事故防止対策要領 ○建設副産物の手引き(埼玉県建設副産物対策協議会)	(別発注)	立ち会いを求めると共に、 ※損傷箇所の測定、写真撮影 こと。 ※調査対象 解体工事前	、調査した内容については当 影、スケッチ、調査図等の作 2 件	調査に当たりでは当該関係者の 当該関係者の承諾を受けること。 作成を行い資料を2部提出する			・冷媒を回収した後撤去を行う機器は下記! 図 面 番 号	こよる。 記 号			4 受注者は、濁水の処理に関する履行につ 律において定める産業廃棄物管理票(以 ものとする。 (提出書類等)	ハて、廃棄物の: 下「マニュフェスト」と	処理及び清掃に関する法:いう。)により管理する
7)注は標準仕様書	記載事項で、注意すべきものを示す。 特 記 事 項	(25) 隣接建物等調査	工事中の内容や状況に応し 仕様については監督員と 近隣住民への表示 ※大型ま	と協議の上決定すること。 表示板で測定期間中表示	箇所			図面番号	記 号			1 受注者は、舗装版切断作業を行いながら に回収した濁水を産業廃棄物の汚泥として 受注者は、汚泥の中間処理業分すでを受 を締結しなければならない場のといきのき。 3 受注者は、自ら運搬を行り場合を除き 者と産業廃棄物収集機を新を約を締結	ナている業者と〕 5泥の収集運搬	産業廃棄物処分委託契約 業の許可を受けている業
3 ) 特記事項に記載 4 ) 特記事項に記載 5 ) 特記事項に記載 6 ) 特記事項に記載	での[ ] 内の表示記号は、「公共建築改修工事標準仕様書」の当該項目を示す。 での( ) 内の表示記号は、「公共建築工事標準仕様書」の当該項目を示す。	24 振動、騒音測定	与えた場合には、受注者の する。 ※行う ・振動測定のみ行う	の責任において、損害の補値	裁・道路・建築物等)に損害を 賞又は現状に復旧するものと			必要に応じて残油を抜き取り、燃料を土地・燃料槽、燃料小出槽は、洗浄のうえ中和外解体事前処理(冷媒) ・冷媒を屋外機にポンプダウンした撤去を行	D.理を行う。 すう機器は下記による。	が調整する	版切断時に発生 濁水の処理	(濁水の処理) 中間処理施設を選定する場合には事前に監管 種類 汚泥 (共通事項)		
1 )項目は、番号に 2 )特記事項は、 ● 印の付かない場 ● 印と ② 印の付	〇印のついたものを適用する。 印のついたものを適用する。 合は、※印の付いたものを適用する。 いた場合は、共に適用する。	② 環境·安全対策	行うこと。 ※工事の施工にあたり、騒音 よう、万全の対策を講じる	音、振動、ほこりの発生、d ること。	に安全対策に配慮し、工事を 土壌汚染、排水汚染などがない 井、道路・沖等物策)に損害を		6 設備機器等	保体事前処理(油類タンク)   機械設備図による。   解体に先立ち、燃料配管、燃料槽、燃料/	N出槽等に残油がないことを確認する。	(7) AND 11	海河転吐にみた	・		
国土交通省大臣官庁 記載されていない事	営繕部監修「建築物解体工事共通仕様書(平成31年版)」により、これら共通仕様書に 項は、国土交通省大臣官房官庁営繕部監修「公共建築工事標準仕様書(平成31年版)」 多工事標準仕様書(平成31年版)による。	②2 廃棄物の処理	システムにより適正に処理	理すること。	E)」を遵守し、マニフェスト 通法遵守を下請業者に徹底する		5 地下埋設物・埋設配管	※図示・ 埋設管の処置 〇地中埋設管(給水、排水、ガス等)については ・ブラグ止等の措置をする・全て撤去する 〇官公庁への申請手続きは本工事の範囲とする				<ul><li>○石綿含有せっこうボード、ルキシプルボード、:</li><li>・ひ素・カドミウム含有せっこうボード</li><li>・上記以外のせっこうボード</li><li>・CCA処理木材</li></ul>	<del>,,,,,,,,,,,,,,,,,,,,,,,,,,,,,,,,,,,,,</del>	
Ⅱ 解体工事	仕 様 ・	21 再資源化等完了の 報告と記録	廃棄物の再資源化等が完了し り、監督員に書面で報告する 保存すること。	したときは、建設リサイクル るとともに、再資源化等のヨ	ル法第18条第1項の規定によ 実施状況に関して記録を作成し		4 樹木等	フェンス等工作物の撤去 〇行う(※図示 樹木の伐採伐根及び移植 ※図示・・		<ul><li>⑥ 処理</li></ul>	Uに注意を要する 対廃棄物	・監督員と協議 ・ 廃棄物の種類	27-412	
		② 再資源化等	「建築物除却届」を作成し、「建設リサイクル法」、「彩		指針」、 <1.3.9>		③ 屋外設備等	・ 行う (測量する杭 ・全て ・図示 ・ !! ※ 行わない	うわない <3.10.1			世っこうボード 最終処分場		アスベスト含有
		(18) 施工計画書の提出 (19) 建築物除却届の提出		けること。 準法第15条第1項の規定に		施工		・破砕工法 抗撤去跡の充填 充填材料 ・山砂 ・流動化処理土 ・1 配合計画 ※監督員との協議による ・ 杭位置の測量		⑤ 最終	<b>冬処分</b>	廃棄物の種類 フレキシブルボード		(4.4. 備 考 アスベスト含有
		16 施設CADデータの更新 17 現場管理	行う 別途関連工事がある場合、そ 施工すること。	その施工者と綿密な連絡をと	とり、全工事に支障のないよう	3   解体	1 浄化槽・排水槽等 2 杭の解体	汚水、汚物等の回収、洗浄、消毒等の措置 ・行う ・行わない   杭の解体工法 ・引抜き工法(引抜いた杭の処理 ※現場板	<3.2.1:					
- - - 3. エ 期	契 約 日から令和7年3月21日まで	(15)完成写真	埼玉県電子納品運用ガイドラ ※対象(建築・設備工事電 ・対象外 写真アルバムの提出 <b>○</b> 8	電子納品写真作成要領による	{1. 6. 2} る。CD-R又はDVD-Rを1部提出) い			○近隣や施設の行事予定を把握し、工事車両の			连廃棄物広域認定 Eの活用	廃棄物の種類		<4.4. 備 考
				CADデータの形式 ※JW	電子化媒体作成要領による) /W, PDF :ついては監督員と協議する。	(	(3)その他	○仮囲い等は現場の状況に合わせて適宜計画® ○ゲート等の位置は監督員と協議のうえ、必到 ○仮設材の位置・仕様・車両の通行路と進入フ 協議すること。	要に応じて適切な位置に移動すること。 方法等について、施工前に必ず監督員と					
 - -	・上記解体撤去にあたり舗装・塀の復旧	13 技能士	適用する (・とび作業・	· ) ※二つ折り (A2版) 製本,	{1. 3. 3} <1. 5. 2>		<ul><li>(1) 交通誘導員</li><li>12 快適トイレ</li></ul>	②必要に応じ搬入路付近に交通誘導員を配置。     ○図示による      仕様 ※図示	fő.	3 再資 利用	f源化し、現場で する建設廃棄物	<ul><li>○監督員と協議</li><li>廃棄物の種類</li></ul>	数量	<4.4. 備 考
	・車庫棟の解体撤去 ・ホース乾燥塔の解体撤去 ・上記解体撤去後の埋戻し整地舗装	12 施工数量調査	工事説明会を開催する。 ○工事に先立ち、「工事のお ・ 調査範囲及び調査方法 ※8		知する。 ・ 〈1.4.2〉		9 工事用電力 10 火元責任者	構内既存の施設 ※利用できない ・利月 火災防止に配慮し、火元責任者を配すること。	用できる(※有償・無償)			・木材 (縮減) 中間処理施設又は再資源化施設の別		
1. 工事場所 🧵	映山市大字青柳 4 7 5 番地         用途地域         市街化調整区域           敷地面積         3904㎡           (氷川神社含む)	(1) 近隣に対する周知		打ち合わせの上、住民及び間	関係自治会等に対して <1.3.6>		<ul><li>① 山留めの撤去</li><li>⑧ 工事用水</li></ul>	山留めの存置 ○あり(図示) ※なし 銅矢板等の抜き跡の処理 ※図示 · 構内既存の施設 ※利用できない ○利月	<2.4.3: 用できる(※有償 · 無償)			・小形二次電池  ○蛍光ランブ及びH   Dランブ  ○硬質塩化ビニル管及び継手  ○ガラス		
特記仕様書	<b>=</b>		建築 市3	章			⑥ 仮設物	・FAX ・電子メール通信機器 ・スキャ 仮設物の位置・仕様・車両の進入方法等、施 施工前に必ず監督員、施設管理者と協議する。	投内の車両の通行路について、 <2.3.1:			○木材       ○アスファルトコンクリート       ○金属類       ・建設泥土		
	山市消防団第4分団第2部車庫解体工事	10引き渡しを要するもの	※建設機械は、原則として、 引き渡しを要するもの 名 称	、排出ガス対策型、低騒音型 仕様等	型、低振動型を使用する。 <1.3.10> 備 考			規模 既存建物内の一部を使用 構内( 偏品( 名分相当) ・書棚 ・黒板・掛時計 ・根・楠子・書棚 ・黒板・掛時計 ・保護帽・懐中電灯・墜落制止用器具 ・冷暖房機器・消火器・湯沸器・茶器	・寒暖計 ・長靴 ・雨合羽 ・軍手 ・衣類ロッカー	) (再	資源化及び縮減)	建設廃棄物の種類  ○コンクリート  ○コンクリート及び鉄から成る  建設資材		備考
ᅮᇴᄼ	1.大沙叶中东 4.八甲族 6.如丰庆初从土市	(9)環境保全等	建設機械	计山北市社体制 原联克耳	<1.3.9>		5 監督員事務所等	・設置する ※設置しない(下記備品のみ月		(2)再	を源化等 を源化等	74 50 4 44 4 7 7 W		<4. 4.

③ 特別管理産業廃棄物 の処理	勿 (5.4.1) 特別管理産業廃棄物の種類 備 考	8 リフラクトリー セラミックファ イバーの処理	除去処理対象物 除去対象範囲 図示 除去方法 図示		(写真撮影) 1 事前調査に掲げる建物等の各部位の調査 撮影を行うものとする。この場合において、	に当たっては、計測箇所を次の方法により写真 、写真撮影が困難な箇所又はスケッチによるこ			
	○ 庚石綿等       ・ PCBを含む機器類       ・ PCB含有シーリング材       ・ 廃油	9 その他	処分 ・埋立処分(安定型最終処分場)  ②近隣説明及び諸官庁への届出は受注者が行い、事前に監督員と協議をすること。		とが適当と認められる箇所については、スク	ケッチによることができるものとする。 次の事項を明示した黒板等と同時に撮影する。 者の氏名			
	- 廃散(廃アルカリ - ダイオキシン類	7 1 施工調査	(7.1.3)     分析調査を行う特殊な		新たに発生した損傷の状態及び程度の調: 2 事前調査の調査対象外であって、事後:	調査の対象となったものについては、一般的┃			
4 PCBを含む機器類	<ul><li>処理施設</li><li>・監督員と協議</li><li>引波しを要する機器類</li><li>&lt;5.4.1&gt;</li></ul>	殊 な 建	簡所 也 。		事項調査を行ったうえで損傷箇所の調査 調書の作成 受注者は、次の各号の事前調査書及び図				
5 PCB含有シーリング材	・ 除去処理工事 除去範囲 ※図示 搬去方法 ・「標準施工要領書(日本シーリング工事業協同組合連合会/日本	設 副 産	部 位 · 図示 · 箇所数: 箇所 部 位 · 図示 ·		(事前調査書及び図面) 一調査区域位置図 二調査区域中面図 三建物係調査一覧表				
6 ダイオキシン類	原来物の焼却施設の解体 解体方法	物の処2回収及び処分	(7.3.1)		四 建物等調查書(平面図·立面図等) 五 損傷調查書 六 写真集				
	処分方法	埋	回収及び処分を行う特殊な建設副産物の種類 備 考		併せて表示する。この場合の縮尺は、5,0 二 調査区域平面図は、調査区域内の建物の	とに作成するものとし、調査区域と工事箇所を 000分の1又は10,000分の1程度とする。 の配置を示す平面図で工事の工区単位又は調査			
6 ① 石綿含有建材の 事前調査 (別発注) 石綿	石綿合有連材の事前調査 工事第手に先立ち、目視及び貸与する設計図書等により石綿を含有している吹き付け材、成形板、建築材料等の使用の有無について調査し、監督員に報告する。 調査範囲 (・図示 賃与資料(狭山市消防団旧第4分団第2部車庫アスベスト調査業務委託報告書)		・ イオン化式感知器 ・		番号を記載し、建物の構造別に色分 場合の構造別色分けは、本造を赤色、 (2)縮尺は、500分の1又は、1、000分の 三 建物等調査一覧表は、工事の工区単位2	又は調査単位ごとに調査を実施した建物等につ 2棟以上の建物等を所有している場合)の順に			
含   2 石綿含有分析調査   有	分析による石締合有建材の調査 (6.1.3) 分析対象 アモサイト、クリソタイル、クロシドライト、アクチノライト、 アンソフィライト、トレモライト		回収又は処分 ・機械設備図による ・		四 建物等調査図(平面図・立面図等)は、 建物等ごとに次により作成するものとす。 (1)建物平面図は、縮尺100分の1で作り もに建物延べ面積、各階別面積及び、	一般的事項調査及び事前調査の結果を基に る。 、写真撮影を行った位置を表示するとと これるの計算式を記入する。			
材の除去及び処理	分析方法         定性分析方法         定量分析方法           材料名         JISA 1481-1 JISA 1481-2 JISA 1481-3 JISA 1481-4           ・7スファルト防水(屋根)         ※ 箇所 箇所 箇所 箇所 箇所 箇所 箇所           ・ ※ 箇所 箇所 箇所 箇所 箇所 箇所 箇所 方           ・ ※ 箇所 箇所 箇所 箇所 箇所 箇所 方           ・ ※ 箇所 箇所 箇所 箇所 箇所 箇所 方	8 周辺建築物等調査 周辺建築物等調査	(調査) 1 調査は一般的事項調査、事前調査及び事後調査に区分して行うものとする。 (一般的事項調査) 1 事前調査の実施に当たっては、調査区域内に存する建物等につき、建物の所有者ごとに次の各号の調査を行うものとする。 - 建物の敷地ごとに建物等(上をる工作物)の敷地内の位置関係 - 建物での形在地及び地帯並びに所有者の氏名及び住所 現地調査において所有者の氏名及び住所 現地調査において所有者の氏名及び住所が確認できないときは、必要に応じて 登記簿謄本等の関策等の方法により調査を行う。 西 その他調査書の作成に必要な事項		(2) 建物立面図は、総尺100分の1により 外壁の亀製等の損傷位置を3孔する。 (3) その他調査図 (基礎状図、屋根状 する必要がある場合に作成し、総尺 において写真機影が困難であり、又 であると認めたものについては、スペ (4) 工作物の調査図は、損傷調査者は一般的事項調査及び事前 所有者名、建物の概要、各称(至名)、 と記載する。 で名し、法の記載を指し、 を記載する。 であると、大りでは、事前調査欄に損傷名(亀裂、沈 たる記載する。	り、原製として、四面(東西南北)作成し、。 図及び展講図)は、発生している損傷を表示 は10分の1又は10分の1程度とする。この場合 は詳細(スケッチ)図を作成することが適当 ケッチによる調整のを作成する。 び程度により建物に準じて作成する。			
③ 石綿粉じん濃度測定	分析結果については監督員に提出すること。       2     測定時期、場所及び測定点     (6.1.4)       適用     測定     測定点	査	(事前調査) 1 受注者は、一般的事項調査が完了したときは、当該建物等の既存の損傷箇所の調査 を行うものとし、当該調査は、原則として、次の部位別に行うものとする。		新たに発生した損傷について、事前調査に差	物等の概要、損傷箇所の変化及び工事によって 準じて調査書及び図面の作成を行うものとする。			
			一 基礎 二 開印部 三 開床 天井 大 内壁	2 調査対象範囲	対象エリア及び建物リスト等 ※図示によ ※共同住宅の内部調査については、各戸調 ※「外部」の調査は、足場等を設置せず、」	査を行う			
	※         ・別定4           ※         ・別定5           総理作業中         ・名ia ・() 点 無工区画周辺又は敷地境界・4方向各ia・()点 施工区画周辺又は敷地境界・4方向各ia・()点 処理作業金内・()点 ・()点 ・()点 ・()点 ・()点 ・()点 ・()点 ・()点 ・()点 ・()点 ・()点           ※         ※         測定8           ・・別定8         ・風機・排放前 ・()点 ・()点 ・()点 ・()点 ・()点           ・・別定9         処理作業後(ト・) ・ 別定10           ・・別定10         新土後 週間(以) ・ 工区画周辺又は敷地境界 ・()点           さいたま市内で測定を行う場合は市条例を選守して実施すること。		○ 東報 カ 水回り 十 外機	9 ①解体工事全般 その他		盤を荒らきないよう慎重に施工すること。 地耐力が得られるよう必要な養生を行うこと。 は必ず現状復旧すること。			
	測定方法 測定5のみ ※パーティクルカウンター、粉じん相対温度計(デッ゚タル粉じん計)、繊維状粒子自動計測器 (ワアルタイムスアィパーモニター)等、排気の粉じん濃度を迅速に計測できる機器にて測定 測定5以外は下表による 測定3 測定1,4,7,9 測定2,6,8,10								
4 石綿含有吹付け材	試料の吸引流量(L/min)		三 建具の開閉が滑らかに行えないもの、又は開閉不能及び施錠不良が生じているものは、その程度と数量を調査する。四 計測の単位はミリメートルとする。5 床に傾斜等が発生しているときは、次の調査を行うものとする。 - えん甲板張り等の居室(敷居の居室を除る。)について、気泡水準器で直交する二方						
等の除去(レベル1)			向の傾斜を計測する。						
5 石綿含有保温材等 の除去(レベル2)			行うものとする。 7 内壁にちり切れ(柱及び内法材と壁との分離)が発生しているときは、次の調査を行うものとする。 - 居室ごとに発生箇所数の調査を行った後、主たる居室のうちから一室につき1箇所、全体で6箇所程度計測する。 - 計測の単位は、幅についてはミリメートルとする。 - 原則として、すべて極の計測をする。 - 計測の単位は、幅についてはミリメートル、長さについてはセンチメートルとする。 - 書刻の単位は、幅についてはミリメートル、長さについてはセンチメートルとする。 - 電裂が一壁面に多数発生している場合にはその状態をスケッ入するとともに、壁面に雨漏等のシミが生じているときは、その形状、大きさの調査をする。						
⑥ 石綿含有成形板の 除去(レベル3)	除去対象範囲 〇図示・ 除去した石綿含有成形板の処分・ 石綿含有せつこうボード ※埋立処分(管型最終処分場) 〇石綿含有せつこうボードを除く石綿含有成形板 〇埋立処分(安定型最終処分場) ・中間処理(溶融施設または無害化処理施設)		9 外壁に亀裂が発生しているときは、次の調査を行うものとする。						
7 石綿含有建築用 仕上塗材等の除去	除去対象範囲 ・図示 ・ 行う ・ 行わない 接工前の試験施工 ・ 行う ・ 行う ・ 行りない (除去した石綿含有建築用仕上塗材等の飛散防止 ※密封処理 ・ ※割例・ ・ セメント固化 除去した石綿含有建築用仕上塗材等の処分 ・ 埋立処分 ・ 管理型最終処分場) ・ 中間処理 (溶融施設または無害化処理施設)		リメートルとする。  1 水廻り (沿槽、台所、洗面所等) に亀裂、破損、潤水等が発生しているときは、次の 調査を行うものとする。  - 浴槽、台所、洗面所等の床、腰、壁面のタイル張りに亀裂、剥離、目地切れ等が生じ ているときは、すべての損傷を第8項に準じて行う。  - 絵水、排水などの配管に緩み、漏水等が生じているときは、その状況を調査する。  12 外槽 (テラス、コンクリート叩、ベランダ、大走り、池、浄化槽、門柱、塀、塘壁等 の屋外工作物) に損傷が発生しているときは、耐り度に準じて、その状況等の調査を 行うものとする。この場合において、必要に応じ、当該工作物の平面図、立面図等を作 成し、損傷箇所、状況等を配載する。						
					設計年月日 2024. 08			│ 説車庫解体工事	図面番号
			高 橋	設計	2024.00		までである。 兼書(解体その		A - 02
			—————————————————————————————————————	805号 高橋卓司 i堀兼764-4		縮尺			

	建物概要
構造	軽量鉄骨造 2階建
建築面積	40. 250m²
延 面 積	72. 500m²
1階床面積	40. 250m²
2階床面積	32. 250 m²

		外 部 仕 上 表								
部	位	仕 上								
屋	根	Rカラー鉄板瓦棒葺き #28 / 下地アスファルトルーフィング(22kg),木毛セメント板(15mm)								
樋		塩ビ 軒樋 105φ 竪樋 60φ (受金物@1,200)								
外	壁	モルタル刷毛引き アクリルリシン吹付 (下地ラスシート)								
ф	木	モルタル金鏝仕上げ H=250								
階	段	軽量鉄骨階段 防錆処理の上0. P2回塗り 屋根波形カラー鉄板葺き#30								
特	記	アスベスト定性分析の結果、外壁仕上材下地・屋根材木毛板・アスファルトルーフィングにはアスベストは存在していません。								


			内 部 仕 上 表			
室名	床	巾木	壁	天 井	廻縁	備考
車庫	モルタル金鏝 目地切仕上げ (モルタル@30)	モルタル金鏝 H=200	フレキシブルボード厚4※ V.P (木下地)1部P.B@12※ 捨貼	フレキシブルボード目透かし貼 <b>※</b> V.P (LGS下地)	目透し	木棚 洋服掛けハンガー
便 所	防水モルタル金鏝仕上げ	モルタル金鏝 H=200	同上	同上	目透し	便器 隅付手洗器
休 憩 室	モルタル金鏝 目地切仕上げ	モルタル金鏝 H=150	同上	プラスターボード@9 <b>※</b> 目透かし貼E. P	木製30×40	洋服掛ハンガー 木棚
会議室	カラクリート目地切仕上げ (モルタル@40. デッキプレート)	ラワンOS H=100	プリント合板@4.5 (木下地)	同上	木製30×40	眼鏡石
湯 沸 室	同上	同上	フレキシブルボード@4※	フレキシブルボード目透かし貼 <b>※</b> V.P	目透し	換気扇 流し台 吊戸棚 ガスコンロ
倉 庫	同上	同上	同上	同上	目透し	木棚
特記	※付はアスベスト含有建材					

Takahashi Architecture De

一級建築士事務所 **高 橋 設 計** - 級建築士 第124805号 高橋卓司 埼玉県狭山市堀兼764-4


設計年月日 2024. 08	工事	名	狭山市消防団第4分団第2部車庫解体工事
	図面	名	建物概要、外部内部仕上表
	縮	R	

A -03

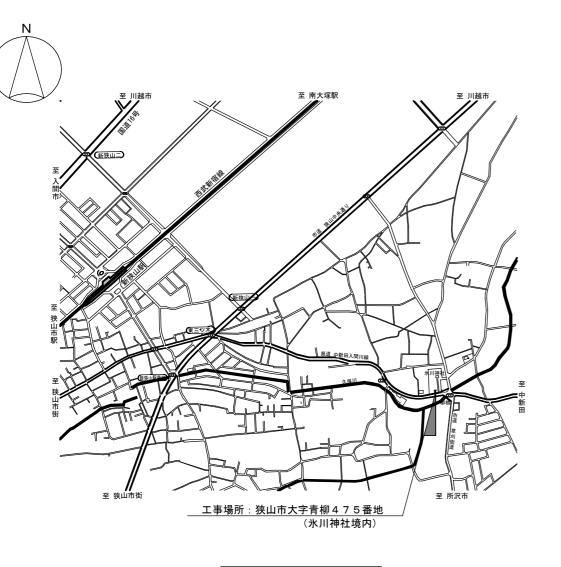

案 内図 NS


				植栽	表			
記号	植栽名	н		С		W	数量	作業
Α	ナンテン	2. 0	×	-	×	0.5	1本	伐採伐根
В	ゾウキ	1.5	×		×	1.0	1本	伐採伐根
С	ゾウキ	3. 3	×	0. 1	×	2. 0	1本	伐採伐根
D	シュロ	-	×	0.4	×	-	1本	伐根
Е	モミジ	3. 7	×	0.7	×	2. 4	1本	伐採伐根
F	ツゲ	2. 4	×		×	2. 8	1本	既存のまま
G	ツゲ	2. 1	×		×	2. 4	1本	既存のまま
Н	サクラ	-	×	2. 8	×	-	1本	既存のまま
I	サクラ	-	×	2. 5	×	-	1本	既存のまま

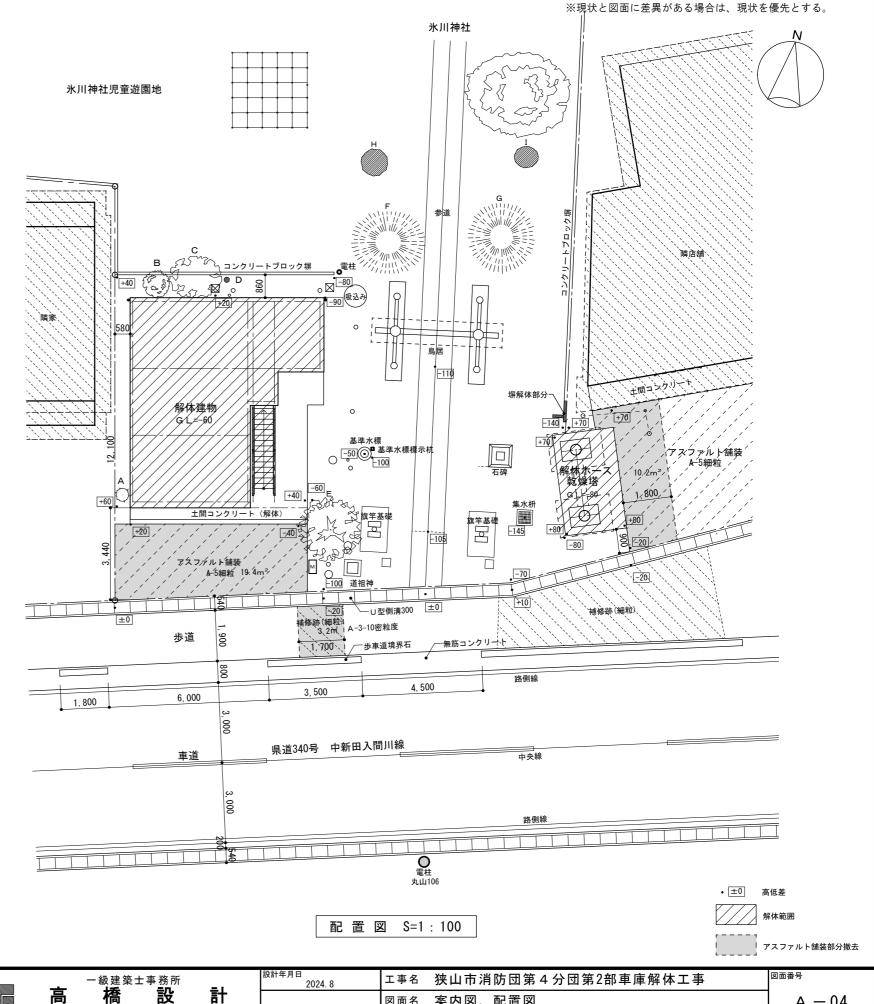



設 一級建築士 第124805号 高橋卓司 埼玉県狭山市堀兼764-4 図面名 案内図、配置図


縮 尺 A 2=1/100 • A 3=1/141


A - 04

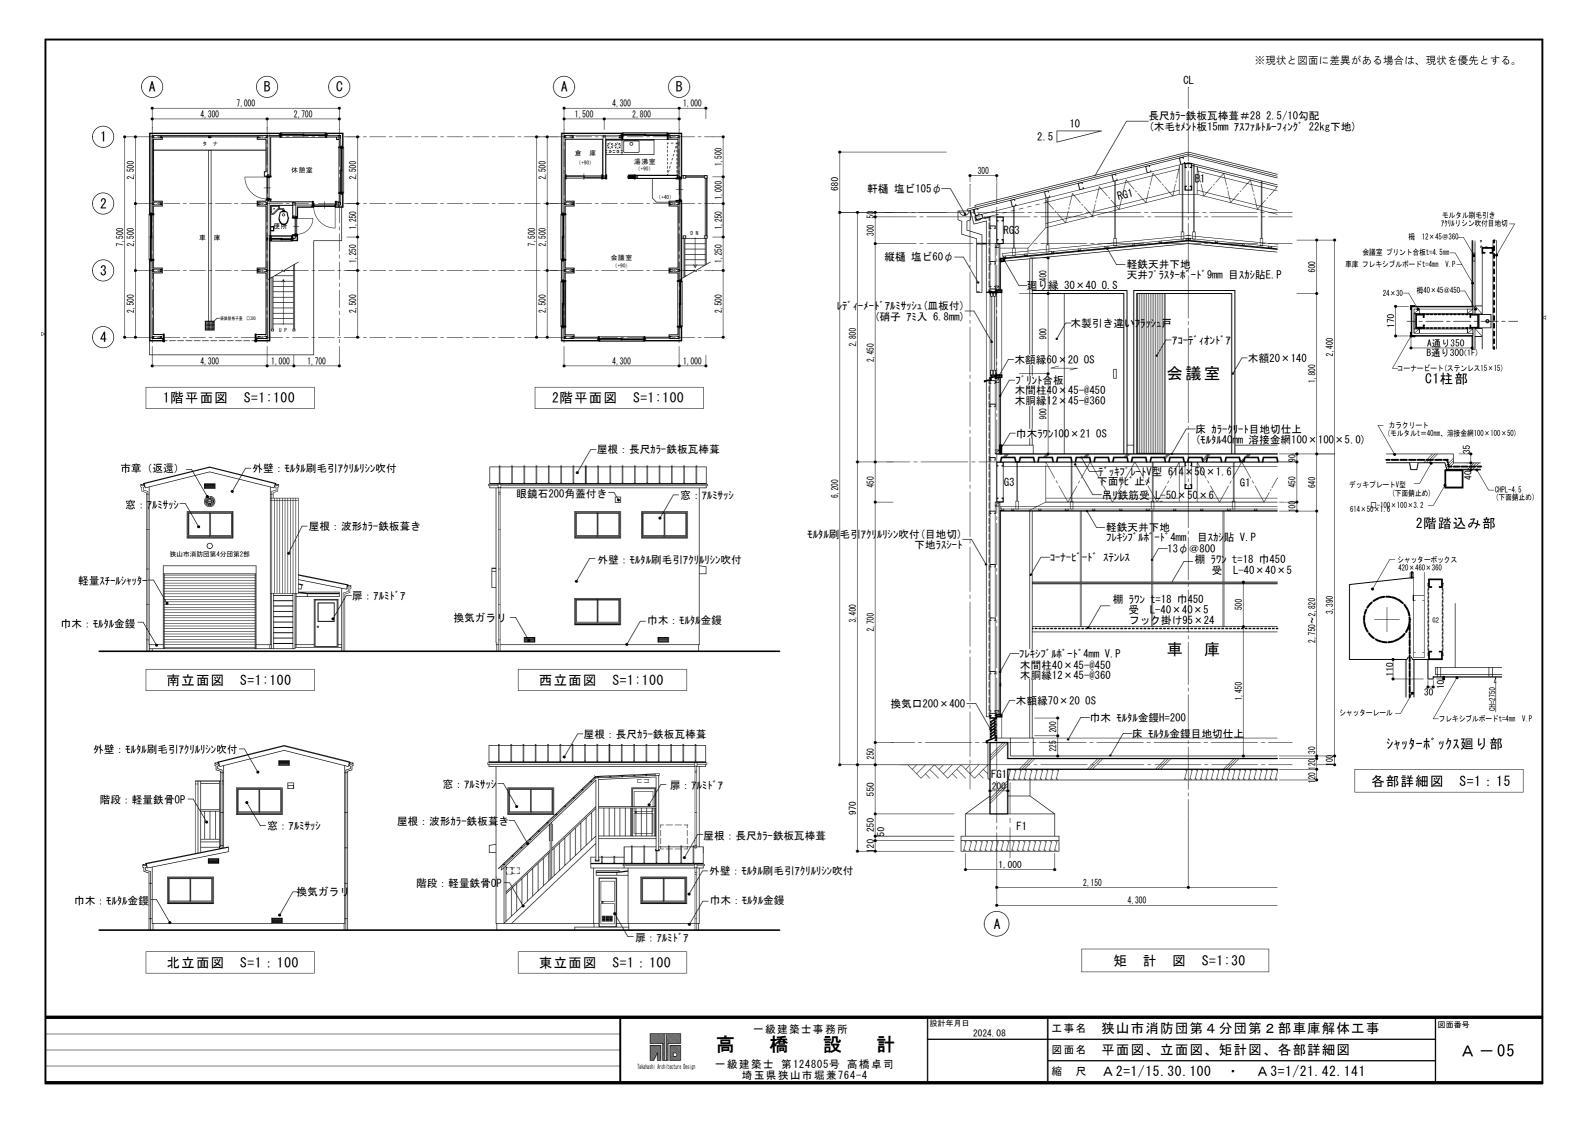


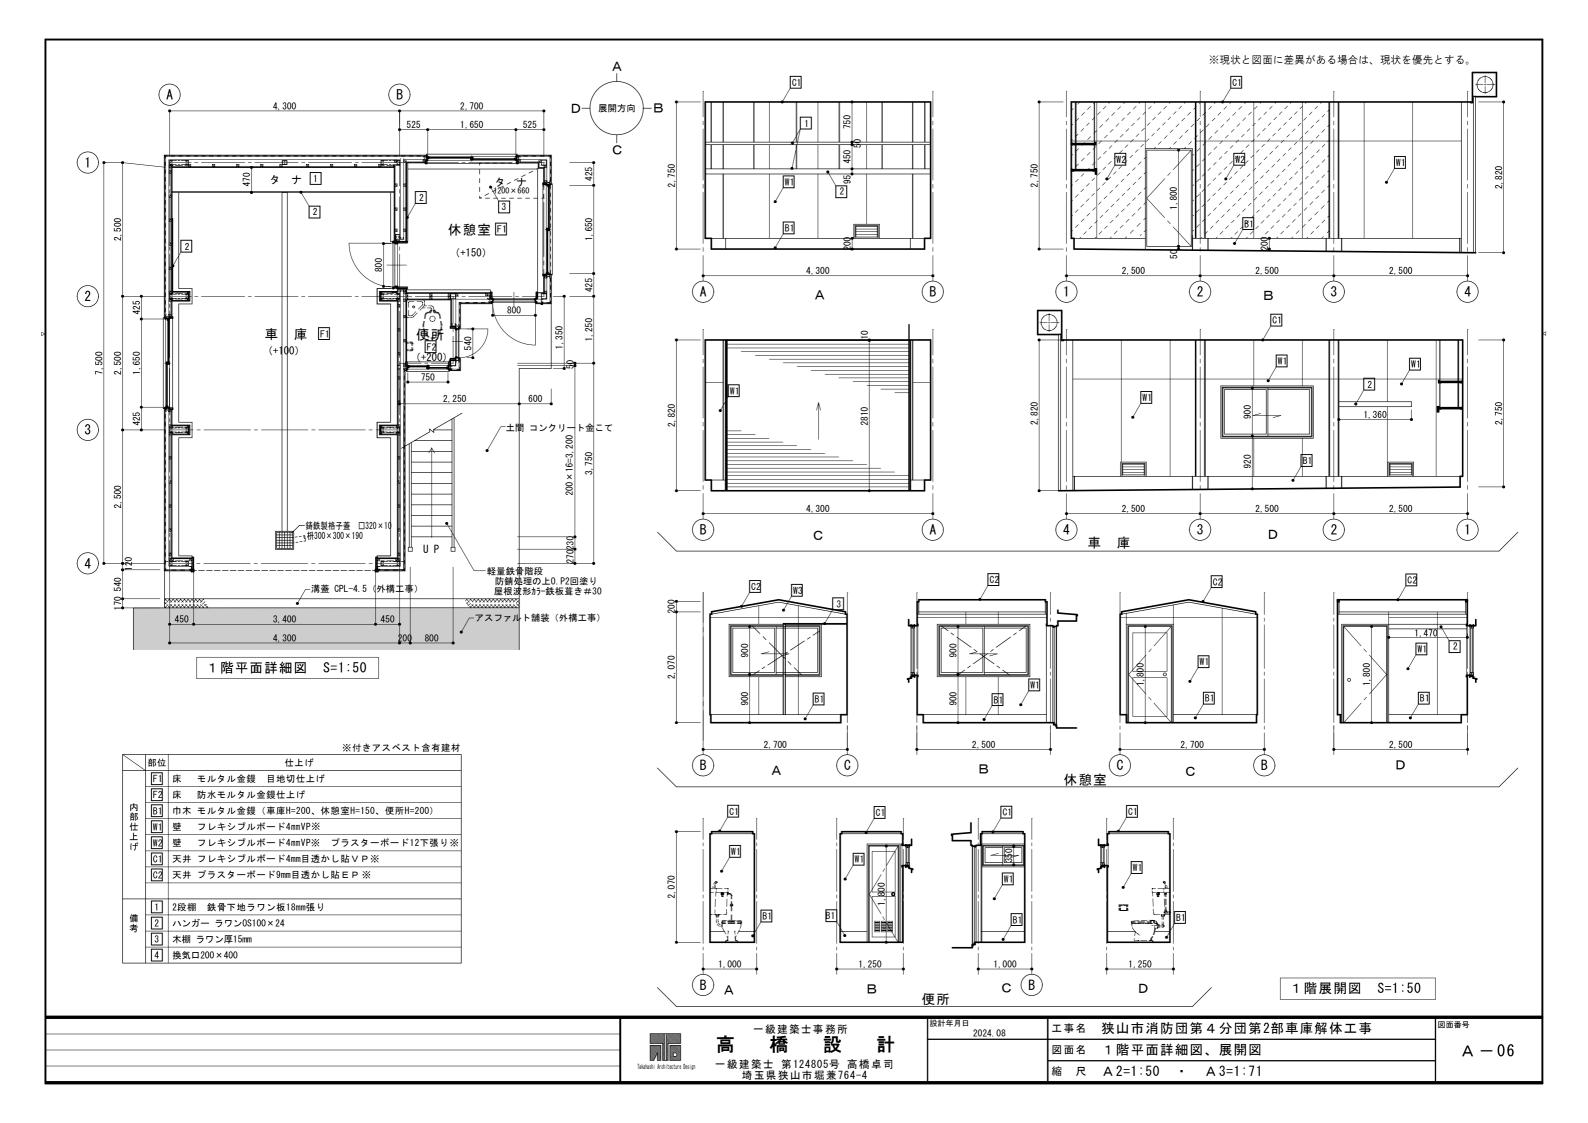


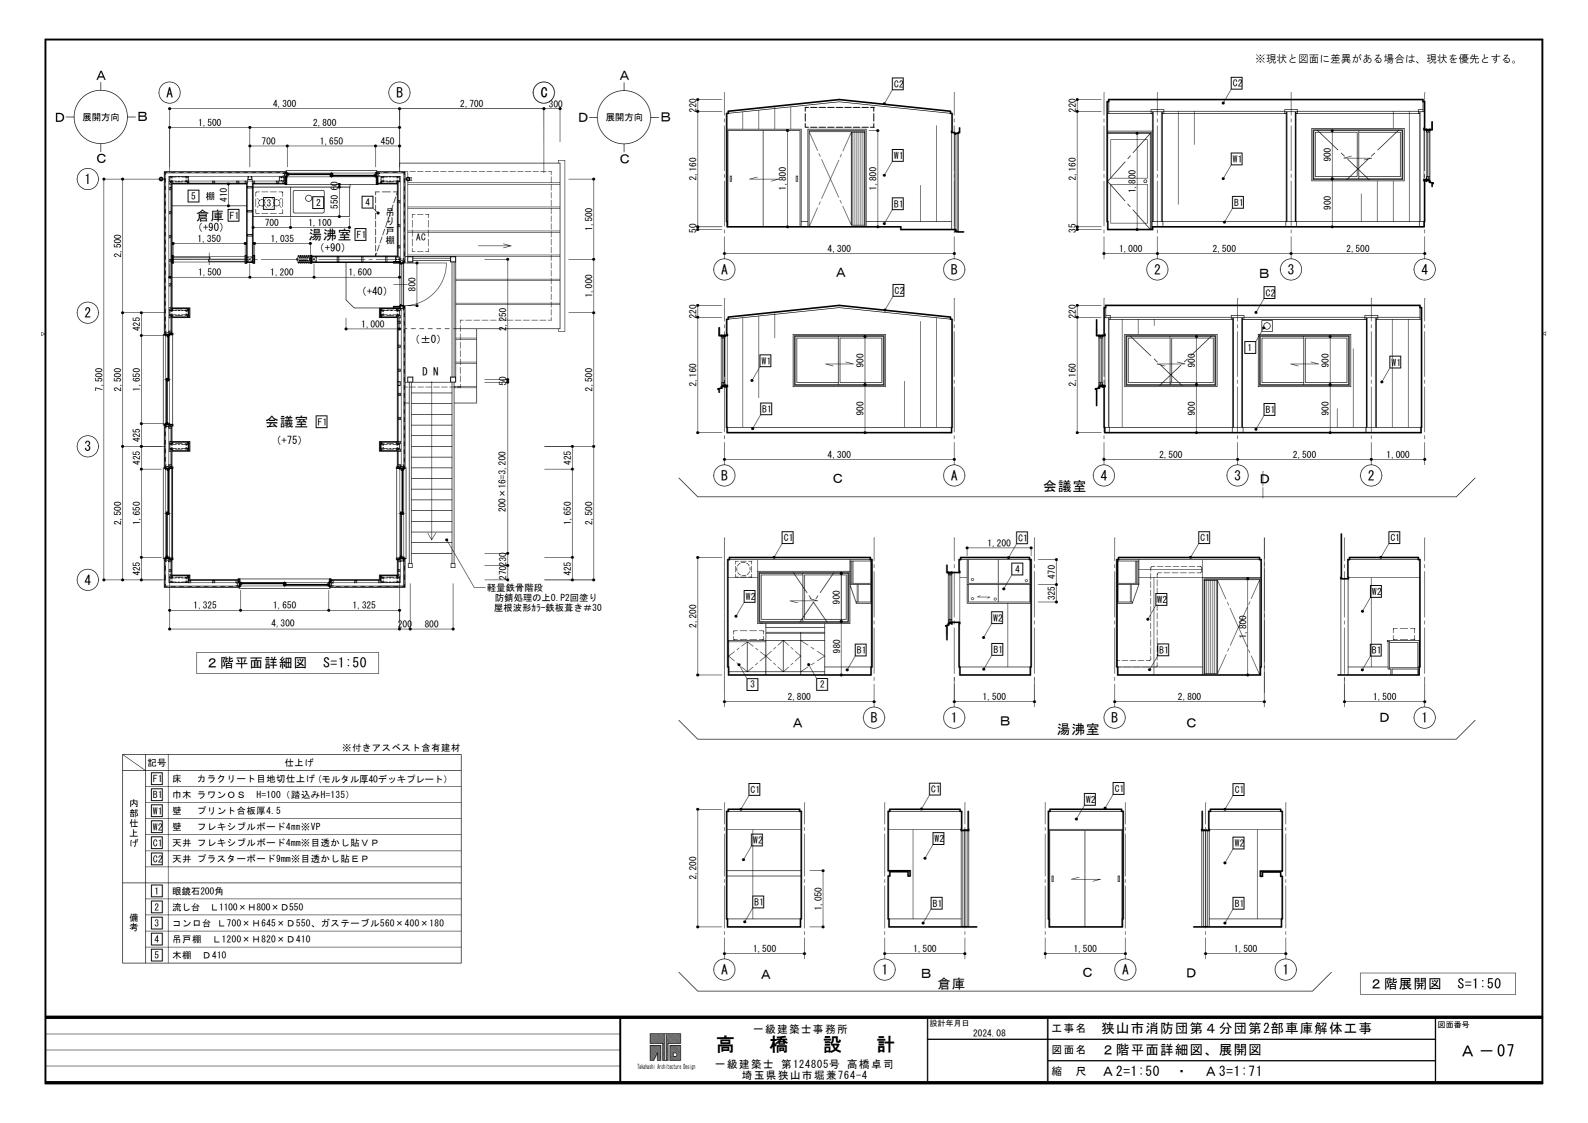


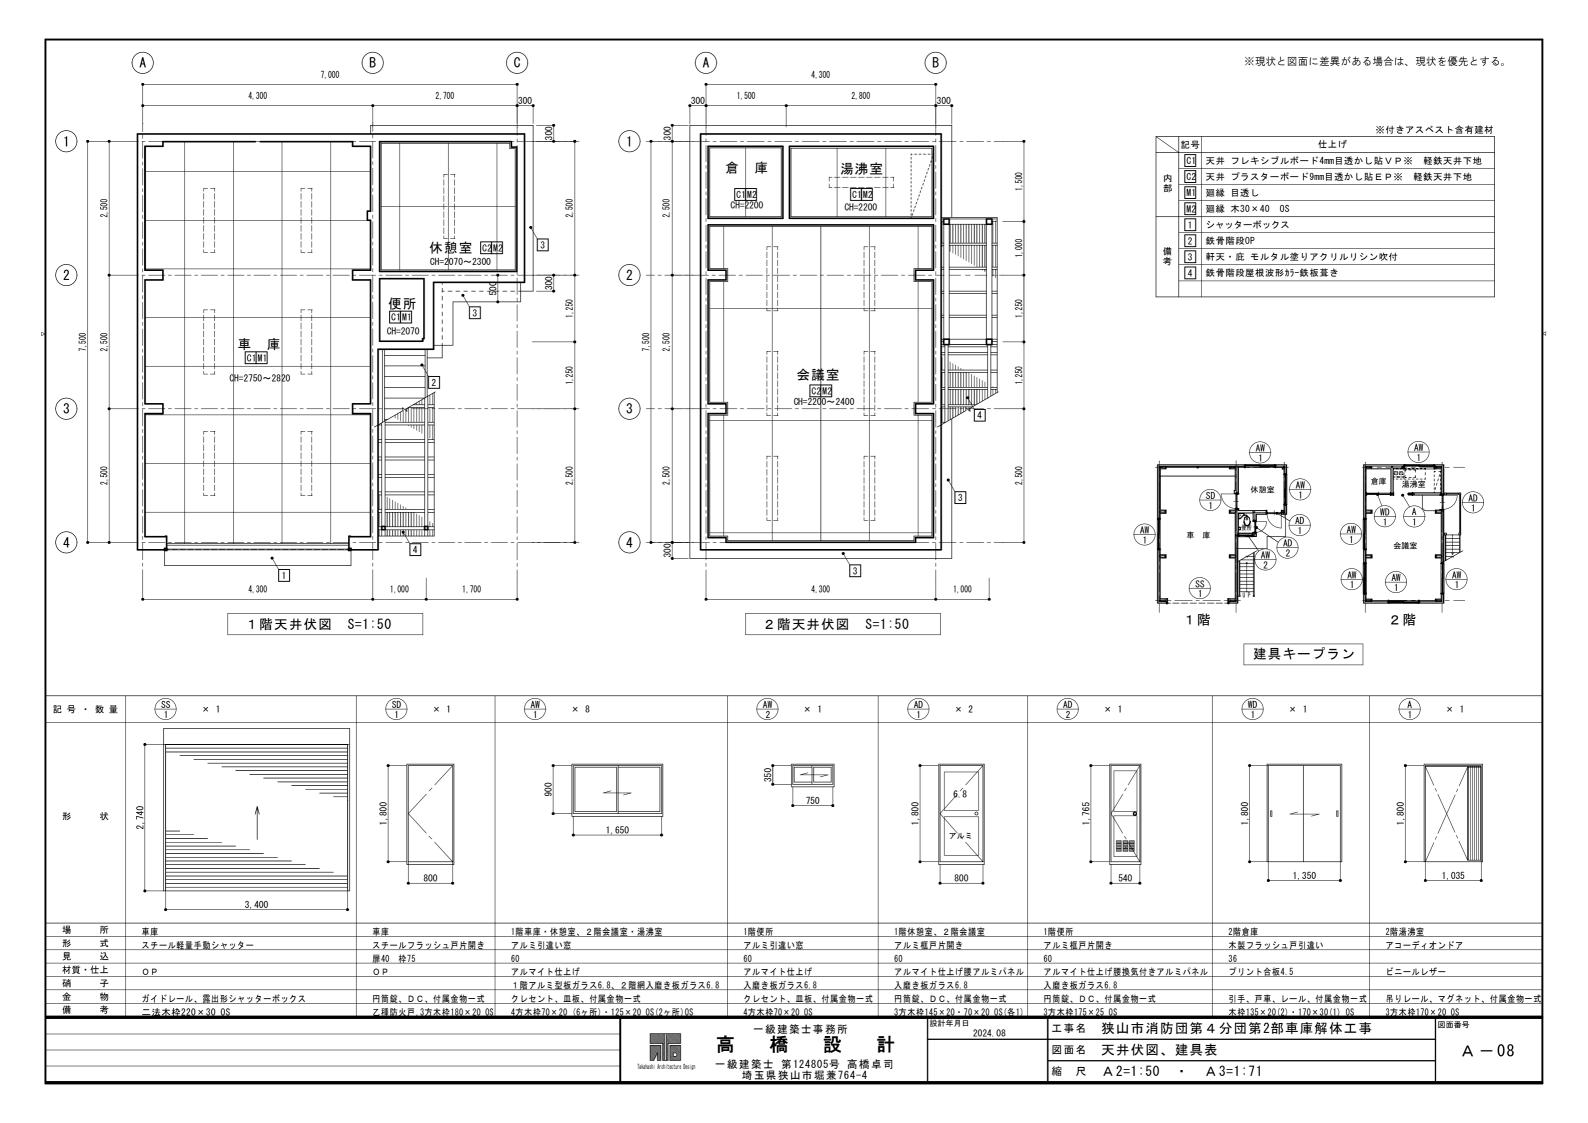

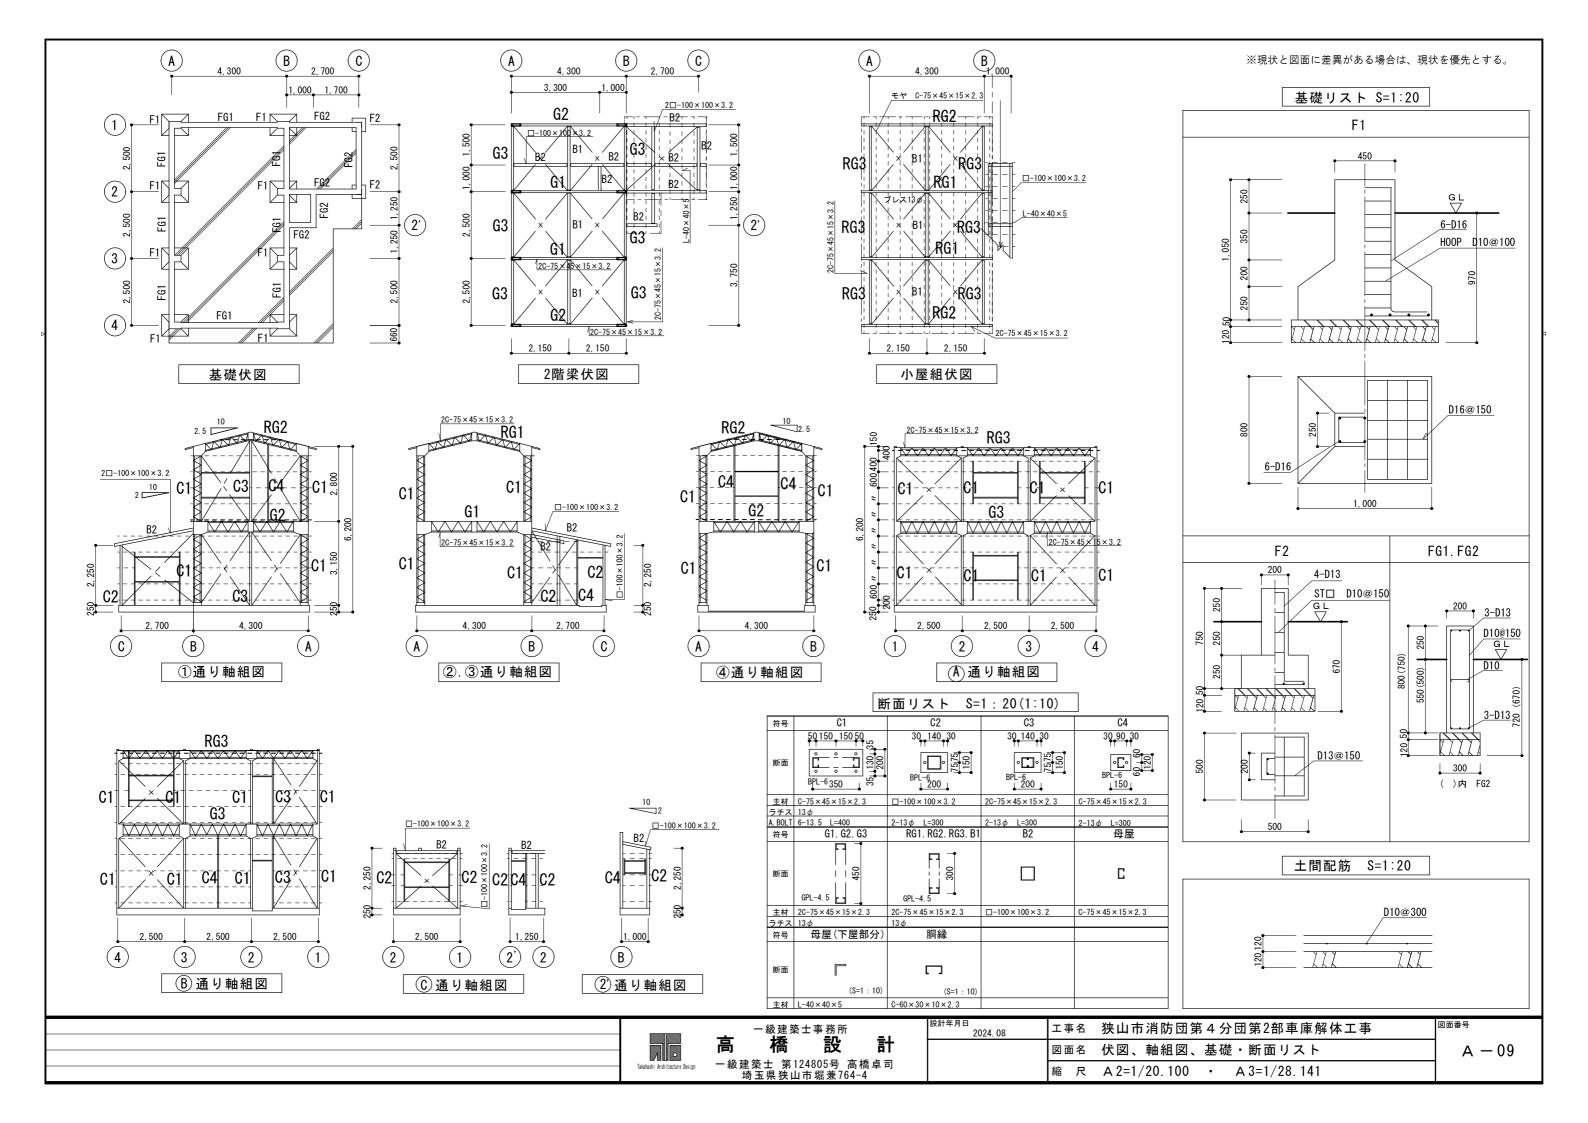

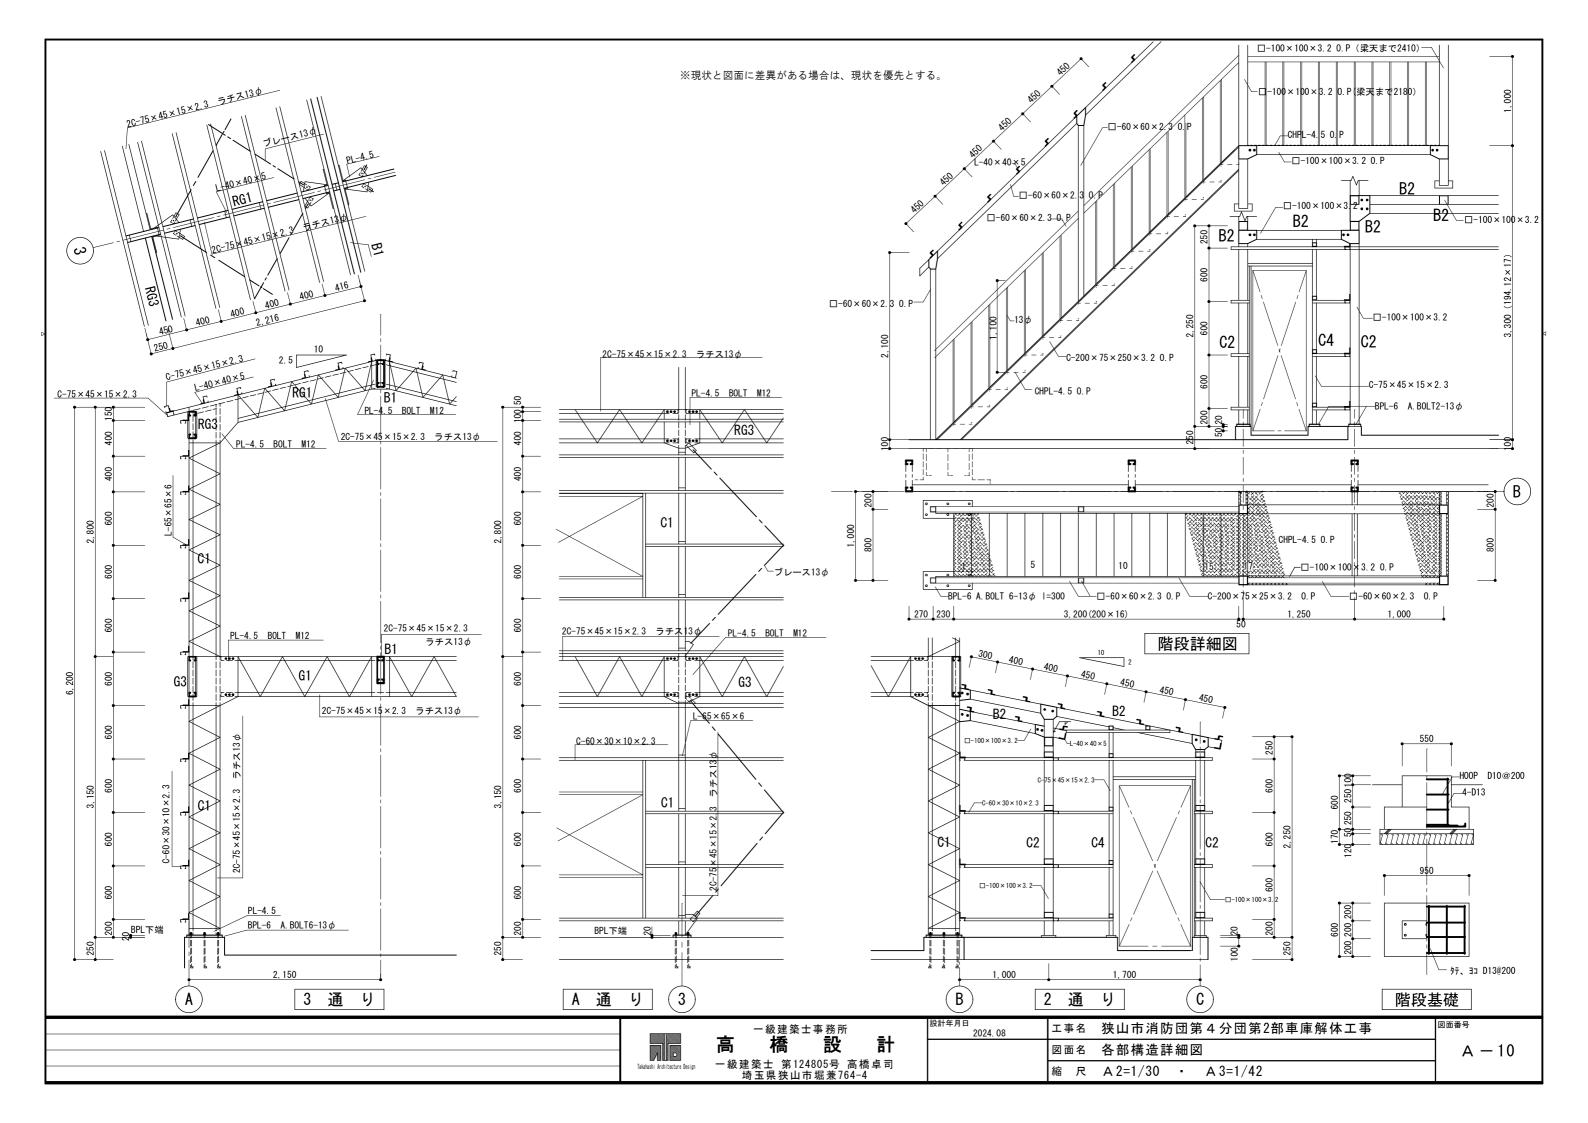

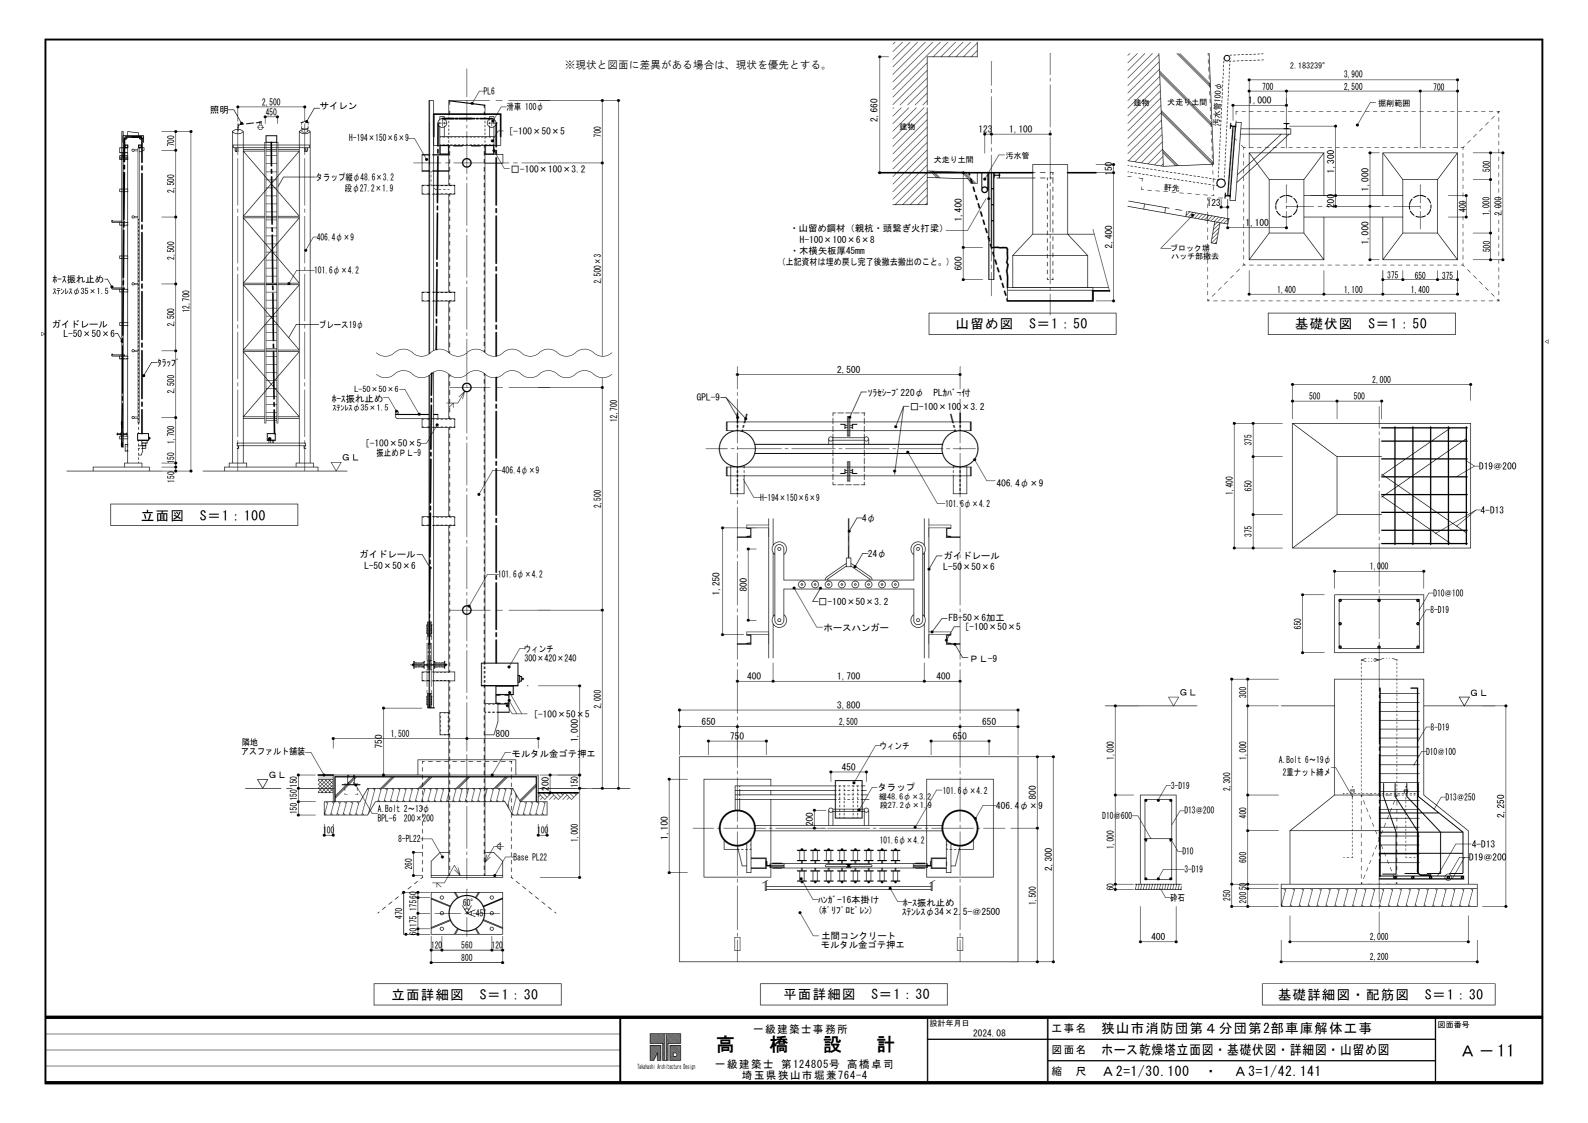

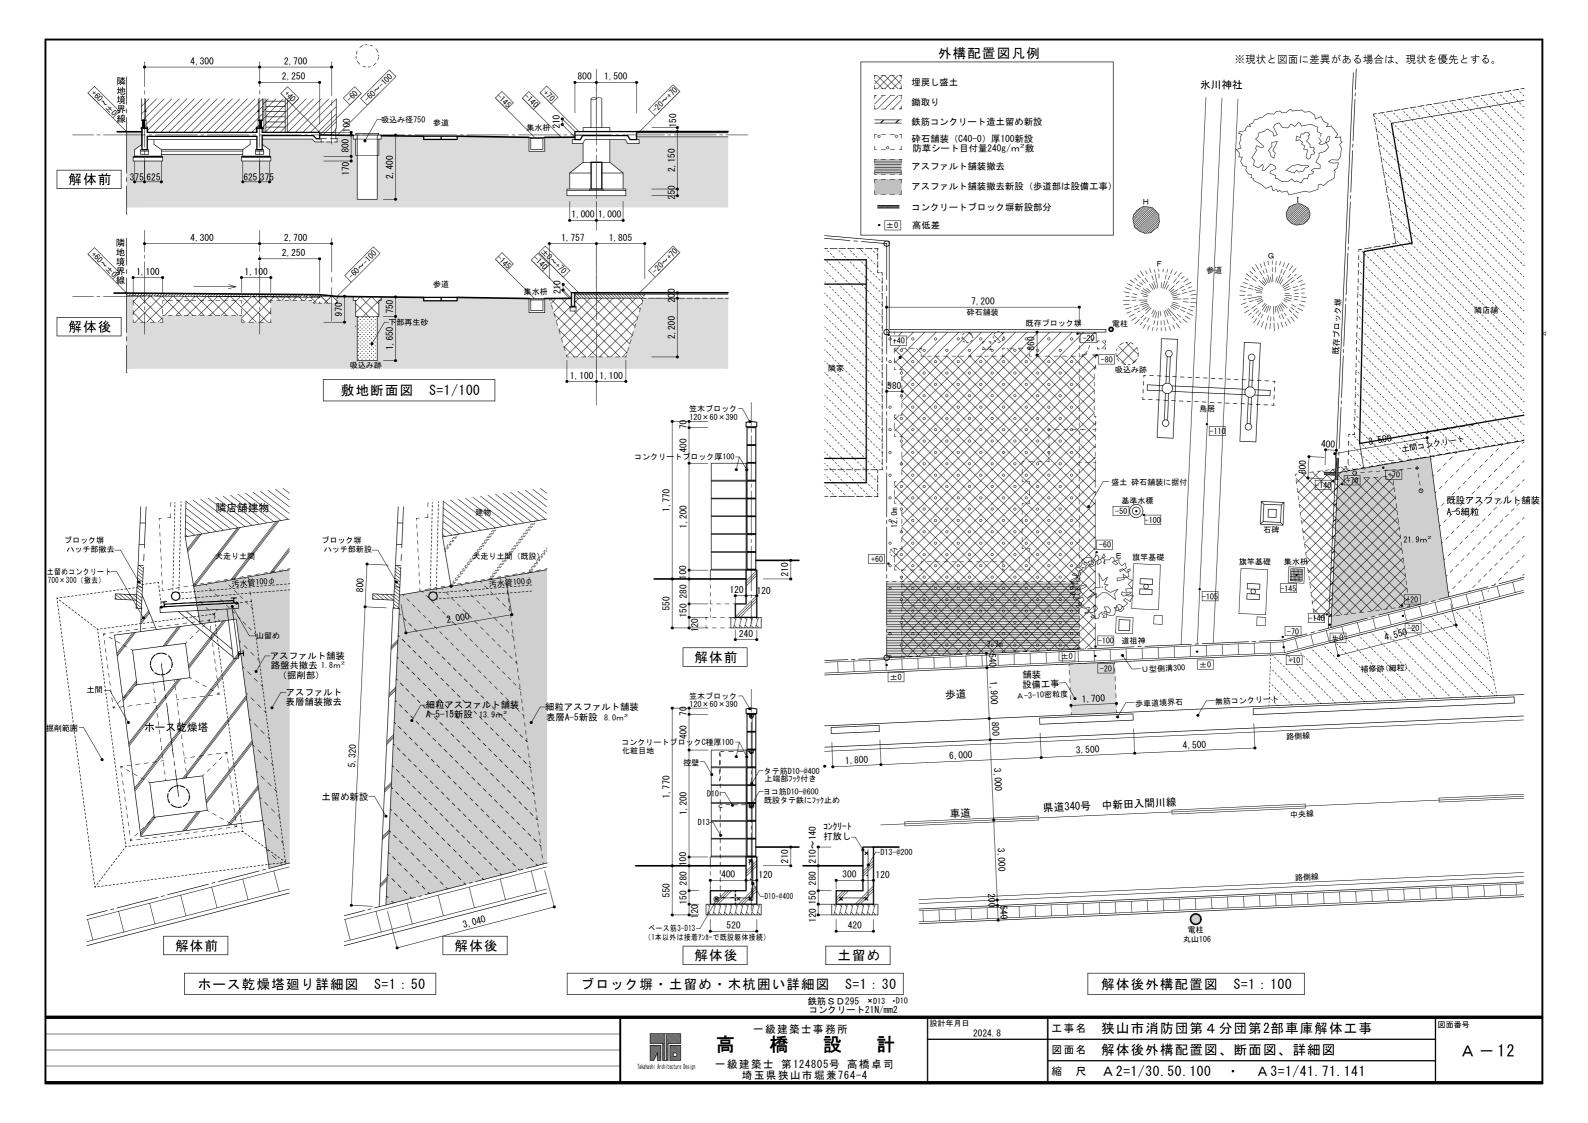

								分備品表	ξ.				単位 m3]							処	分備品表	₹				〔単位 m3
重別 戸	所在	物品名	L	W		Н	個数	金属くず	木くず	紙くず	廃プラスチック	その他がれき類	コンクリート類	種別	所在		L	W	Н	個数	金属くず	木くず	紙くず	廃プラスチック	その他がれき類	ョンクリート
屋	外	カラーコーン	0.70	0.3	7 0.	. 37	7				0. 67			]	1 階	捲きホース	_		0. 10	_					0. 38	
		カラーコーンバー	2. 00	0.04	4 0	. 04	7				0.02					鐘	0. 30	0. 30	0. 35	1	0. 03					
		土のう (複数袋)	1.50	0.4	5 0.	. 40	1					0. 270				充電器	0. 42	0. 31	0. 21	1	0. 03					
		コンクリート溝蓋W300型	1. 20	0.40	0.	. 24	1						0. 12			皮靴	0. 30	0. 20	0. 35	5					0. 11	
1	階	木製戸棚(工具. オイル)	1.37	0. 3	B 0.	. 64	1		0. 33							長靴	0. 30	0. 20	0. 35	1					0. 02	
		スチール枠棚	2. 30		$\overline{}$	_	1					1. 66		]		オイル入オイル缶			0. 24	_					0.004	
		カラーボックス	0.34		_	_	1		0. 03					[]		スチール工具箱			0.14		0. 02					
		カラーボックス	1. 70		_				0. 42					1		放水口管			0. 10	_	0. 01					
		カラーボックス	0.87		_	_	1		0. 11					1		纏			0.60						0. 75	
		スチール戸棚	0.88		_	_	1	0. 60						11		火消しフック棒			0. 03						0.03	
	-	スチールパイプ48.6φ	1.80		_	_	2	0. 01						1		スチール訓練中看板			0.05	_	0. 05				0.00	
		スチールバケツ(灰ガラ)				-	1	0. 03						1	2 階	プラケース(帽子入)	_		0.35		0.00				0.11	
		スチールバケッ	0. 30				1	0. 03						1	- "	プラケース (カップ入)	_		0.33	_					0.11	
			0. 23		_		1	0. 01						{		プラケース (CD入)	_		0.31	_				0.06	0.10	
		スチールバケツ	0. 50		_		4	0.02			0.00			{			_		0. 32	_			0.05	0.00		
		ブルーシート5.2×3.4			$\overline{}$	_	4		0.05		0.03					紙袋(賞状入)	_		_	_			0.05			
		木はしご	1.70		_	_	1		0. 05					{		紙袋(賞状入)			0. 48	_			0.06			
		紙袋(カレンダー)	0.40		_	_	1			0. 03						通信機			0.07	_				1	0.002	1
		段ボール箱	0.40		_	_	1			0. 02						トロフィー	_		0.50	_			-	1	0. 01	1
		段ボール箱(サポータ)	0. 29		_	_	1					0. 01				トロフィー			0. 40	_					0.01	
		段ボール箱	1.00			-	1			0.08						楯			0. 24	_			-		0.005	
		空き缶	0.40		_	_	1	0. 02								楯			0.09	_					0. 002	
	-	ホース付きホースリール	0.35			_						0. 05				楯			0.16	_			-		0.002	
		テントシート	0.40		_		4					0. 26				火消しフック棒	1. 90	0.16	0.03	1					0. 01	
		テントパイプ	1.80	0.1	2 0	. 12	4	0. 10						]												
般品	L	複式ショベル	1.40	0. 1	2 0.	. 12	1	0. 02						│												
אניו און אניו		折畳み椅子	0. 90	0.4	6 0.	. 05	1					0. 02		םם נשו הא												
		布折畳み椅子	2. 10	0. 10	0 0	. 10	2					0. 04														
		合板	1.82	0.9	1 0	. 03	1		0. 05																	
2	階	折畳み机	1.80	0. 4	5 0.	. 20	2					0. 32		]												
		折畳み椅子	0. 90	0.4	7 0.	. 05	4					0.08														
		灯油ストーブ	0.60	0. 4	5 0.	. 70	1	0. 19						11												
		灯油ストーブ	0.60		_	_	1	0. 22						11												
		ステンレス煙突 4本	2. 76		_	_	1	0. 03						11												
		掲示板	1. 20		_	_	1					0. 02		11												
		掃除器(ホース付き)	0. 48		_		1					0. 02		1												
		電子レンジ	0. 45		_	_	1	0. 05		1		3.32											1	1		
		ビデオデッキ (テープ)	0. 42		_	_	1	5. 00			0. 01													1		1
		ラジオ	0. 42		_	_	1			+	0.01	0. 002								1			+	+		
		スチールバケツ	0. 23		_	_		0.00		1		0.002					$\vdash$			+			+	+		
			0. 30		_	_	1	0. 03		1													+	+		
		スチール缶			_		1	0. 01			0.001									+			1	+		
		マーカ	0.08		_	_	1			1	0.001	0.07								+			-	+		
		扇風機			_	_	1			1		0. 07	-				$\vdash$			+			+	+		
		ポット	0. 17		-	-	1	0.01		1		0. 01	-				$\vdash$			+			+	+		
		ヤカン	0. 20		_	_	1	0. 01	0.00:										-							1
		生板	0. 20		$\overline{}$	_	1		0. 001	-	0.01									-				-		
		プラケース	0.30		-	_	1				0. 01									1				-		
		茶碗	0. 30		_	_						0. 02								1						
		茶碗	0. 23		_	_						0. 01											1	1		
		デッキブラシ・モップ	1.33	0. 2	7   0	. 05	3					0. 05														
/	小計							1. 350	0. 991	0. 130	0. 741	2. 912	0. 120	H	小計	-					0. 140		0. 110	0.060	1. 545	

					Į.	Jサイクル額表 2024年4月(一) 家電製品協会
品名	L	W	D	個	区分	リサイクル料金(円)
液晶テレビ15型	0. 39	0. 37	0.11	1	小	3,100 (税抜き2,819)


Takahashi Architecture	De

一級建築士事務所 **高 橋 設 計** - 級建築士 第124805号 高橋卓司 埼玉県狭山市堀兼764-4


設計年月日 2024. 08	工事名	狭山市消防団第4分団第2部車庫解体工事	図面番号
	図面名	備品処分表	Α -
	縮尺	_	

A - 13




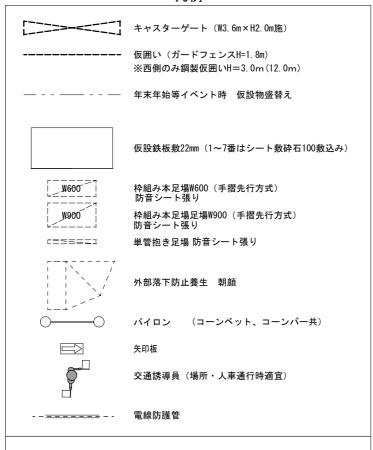

- ・工事案内板を道路に設置し、注意喚起をすること。(工事場所手前50m及び150m)・架空ケーブルに防護管をリースの上、各事業者に設置依頼をする事。 東京電力電力用: $35\phi$ 防護管 $2.5m \times 10$ 本
- 尚、東京電力の申請者は、狭山市から請負者に変更手続きを行う事。 また、防護管等取り付取外しは、事業者に委託すること。

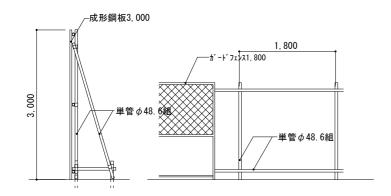

参考仮囲い詳細図

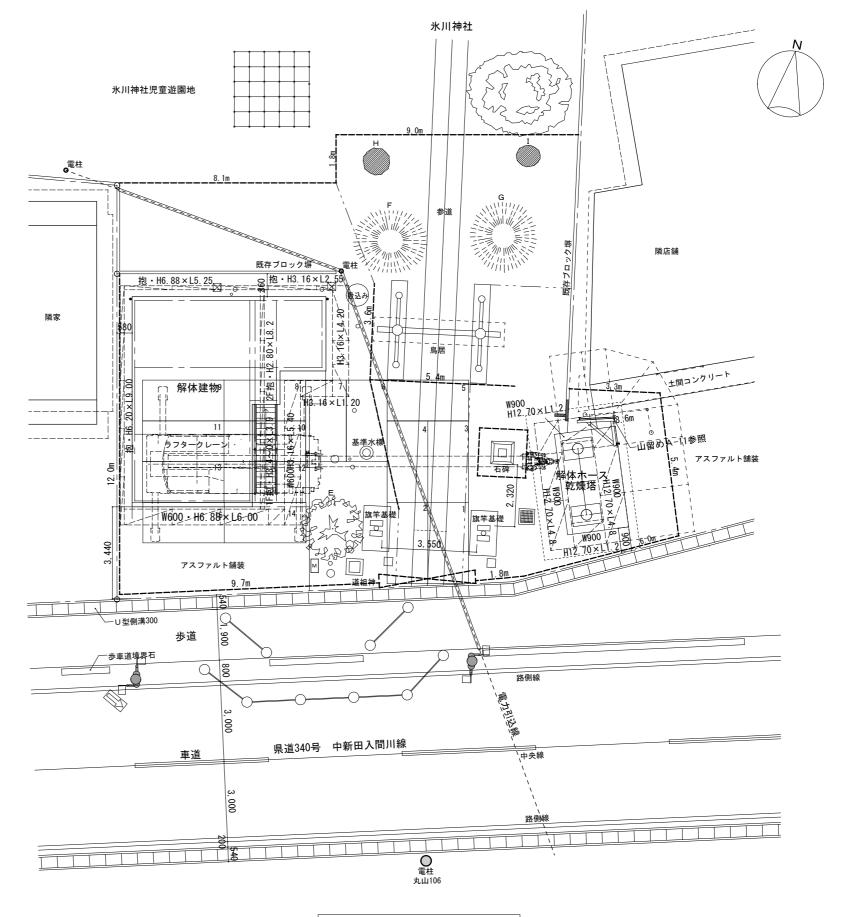


総合仮設計画図 S=1:100



## - 級建築士事務所 **高 橋 設 計** - 級建築士 第124805号 高橋卓司

埼玉県狭山市堀兼764-4

設計年月日 2024. 8	工事名	狭山市消防団第4分団第2部車庫解体工事	図面番号
	図面名	総合仮設計画図	A — 14
	縮尺	A 2=1/100 · A 3=1/141	

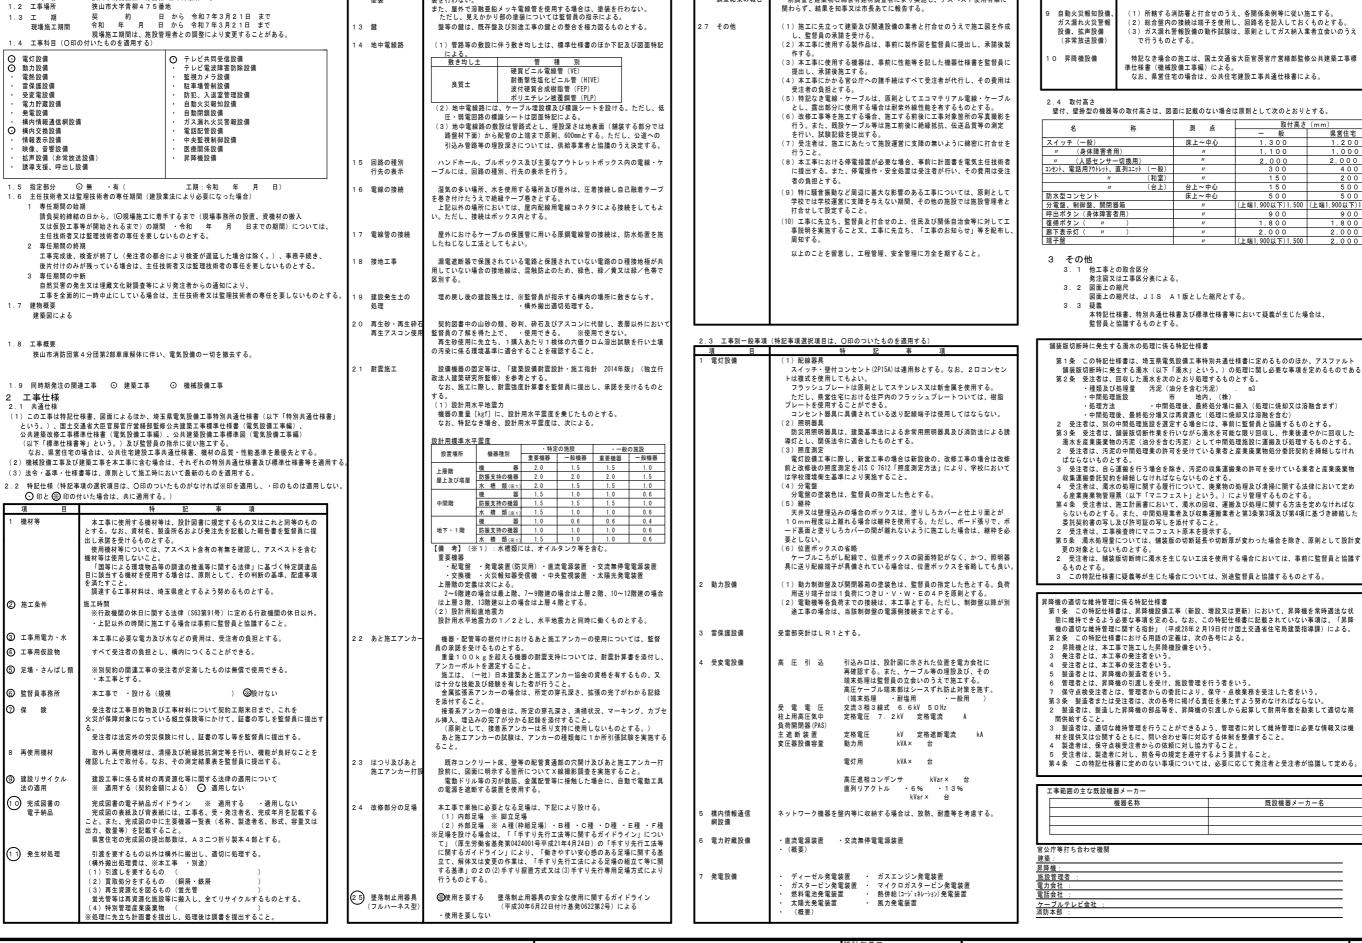

(26) アスベスト事前

調査結果の報告

全ての建築物、工作物において大気汚染防止法及び石綿障害予防規則の事

前調査を建築物石綿含有建材調査者により実施し、アスベスト使用有無に

電気設備工事特記仕様書

狭山市消防団第4分団第2部車庫解体工事

12 金属雷線管の

露出配管は原則として塗装を行う。ただし、機械室、倉庫等の露出配管は塗

工事概要

構内交換設備 局線電話の引込位置は、第一種電気通信事業者と打合せのうえで施工する 白動火災報知設信 (1) 所轄する消防署と打合せのうえ、各関係条例等に従い施工する。(2) 総合盤内の接続は端子を使用し、回路名を記入しておくものとする。 (3) ガス漏れ警報設備の動作試験は、原則としてガス納入業者立会いのうえ 特記なき場合の施工は、国土交通省大臣官房官庁営繕部監修公共建築工事標 なお、県営住宅の場合は、公共住宅建設工事共通仕様書による。

壁付、壁掛型の機器等の取付高さは、図面に記載のない場合は原則として次のとおりとする。

名	称	測点	取付高さ(mm)		
12	177	/KI /M	- 般	県営住宅	
スイッチ(一般)		床上~中心	1,300	1,200	
〃 (身体障	害者用)	"	1,100	1,000	
" (人感セン	ンサー切換用)	"	2,000	2,000	
コンセント、電話用アウトレ	ット、直列ユニット(一般)	"	3 0 0	4 0 0	
	// (和室)	"	150	200	
	// (台上)	台上~中心	150	500	
防水型コンセント		床上~中心	5 0 0	500	
分電盤、制御盤、	開閉器箱	"	(上端1,900以下)1,500	(上端1,900以下)1,500	
呼出ボタン(身体)	章害者用)	"	900	900	
復帰ボタン(	" )	"	1,800	1,800	
	" )	"	2,000	2,000	
端子盤		"	(上端1 900以下)1 500	2 0 0 0	

第1条 この特記仕様書は、埼玉県電気設備工事特別共通仕様書に定めるもののほか、アスファルト 舗装板の町時に発生する濁水(以下「濁水」という。)の処理に関し必要な事項を定めるものである。 第2条 受注者は、回収した濁水を次のとおり処理するものとする。

受注者は、別の中間処理施設を選定する場合には、事前に監督員と協議するものとする。 第3条 受注者は、舗装版切断作業を行いながら濁水を可能な限り回収し、作業後速やかに回収した 濁水を産業廃棄物の汚泥(油分を含む汚泥)として中間処理施設に運搬及び処理するものとする。

受注者は、汚泥の中間処理業の許可を受けている業者と産業廃棄物処分委託契約を締結しなけれ

3 受注者は、自ら運搬を行う場合を除き、汚泥の収集運搬業の許可を受けている業者と産業廃棄物

第5条 濁水処理量については、舗装版の切断延長や切断厚が変わった場合を除き、原則として設計変

3 この特記仕様書に疑義等が生じた場合については、別途監督員と協議するものとする。

態に維持できるよう必要な事項を定める。なお、この特配仕様書に配載されていない事項は、「昇降 機の適切な維持管理に関する指針」(平成28年2月19日付け国土交通省住宅局建築指導課)による。

製造者は、製造した昇降機の部品等を、昇降機の引渡しから起算して耐用年数を勘案して適切な期

工事範囲の主な既設機器メーカー									
機器名称	既設機器メーカー名								

官公庁等打ち合わせ機関
建築:
昇降機:
施設管理者:
電力会社 :
電話会社 :
ケーブルテレビ会社:
消防本部 :

Takahashi Architecture Design

一級建築士事務所 設


埼玉県狭山市堀兼764-4


計 一級建築士 第124805号 高橋卓司

工事名 狭山市消防団第4分団第2部車庫解体工事 2024 08 電気設備特記仕様書(1) 縮 尺 A 2=NS · A 3=NS

E - 01

図面番号

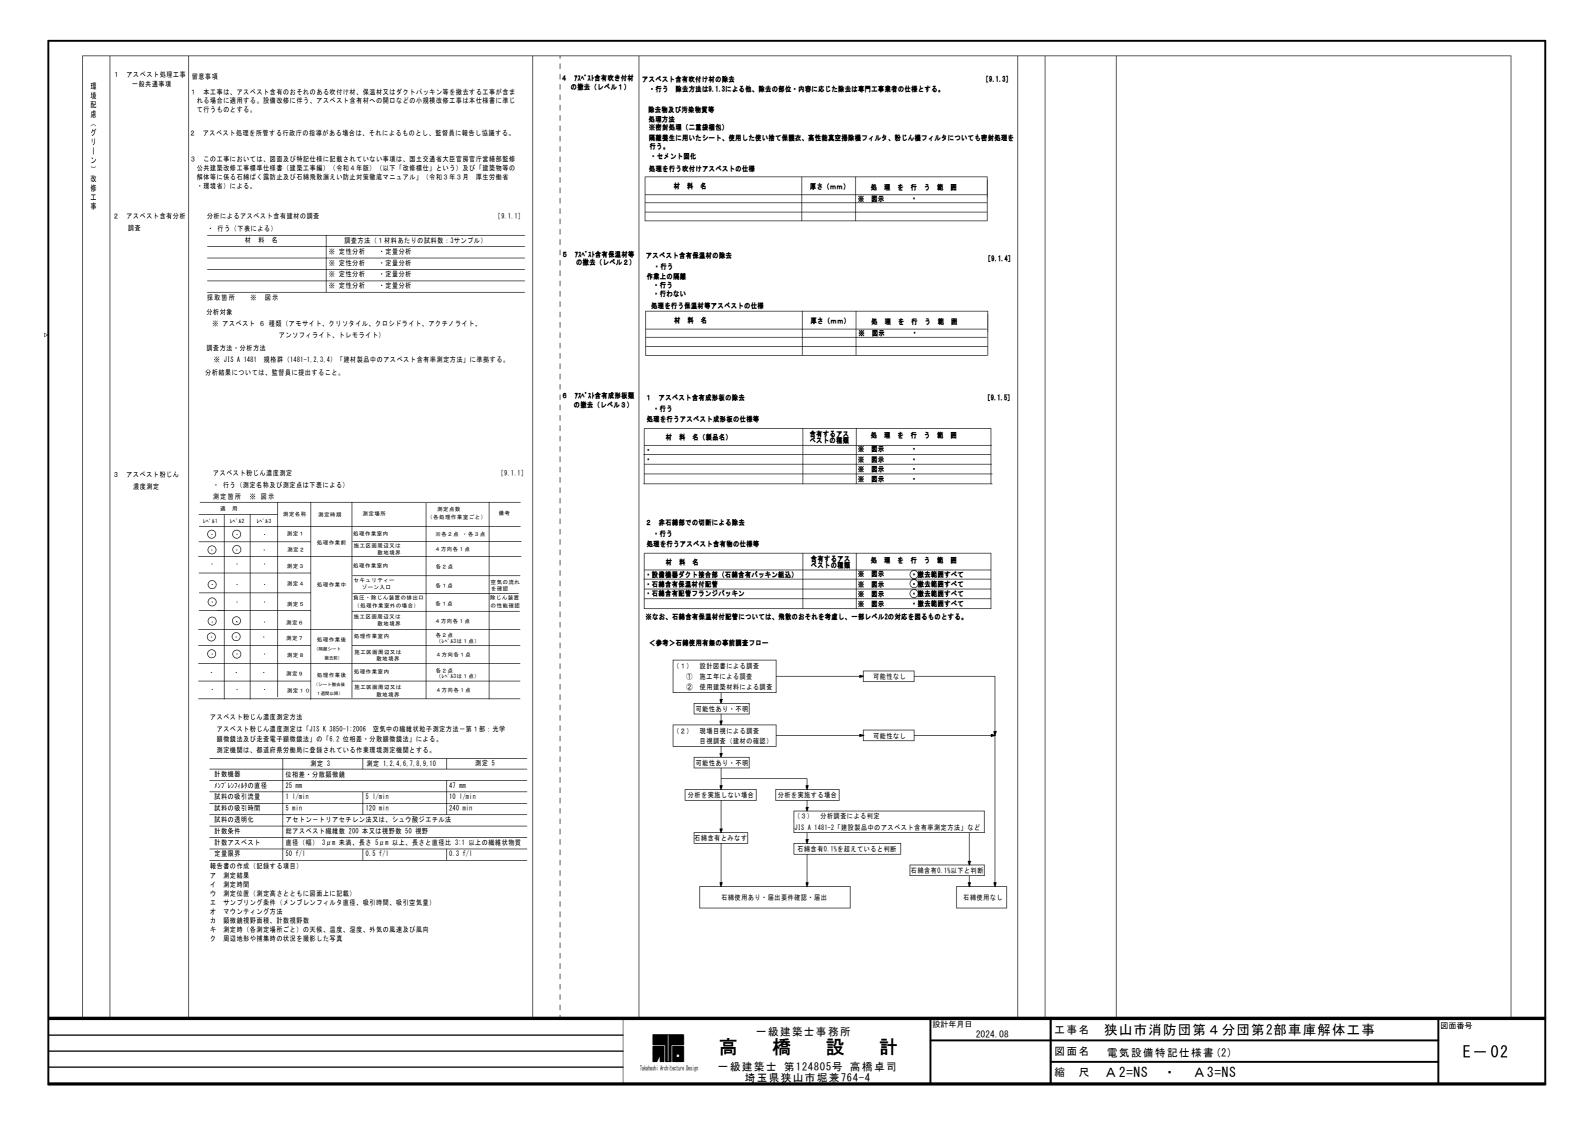

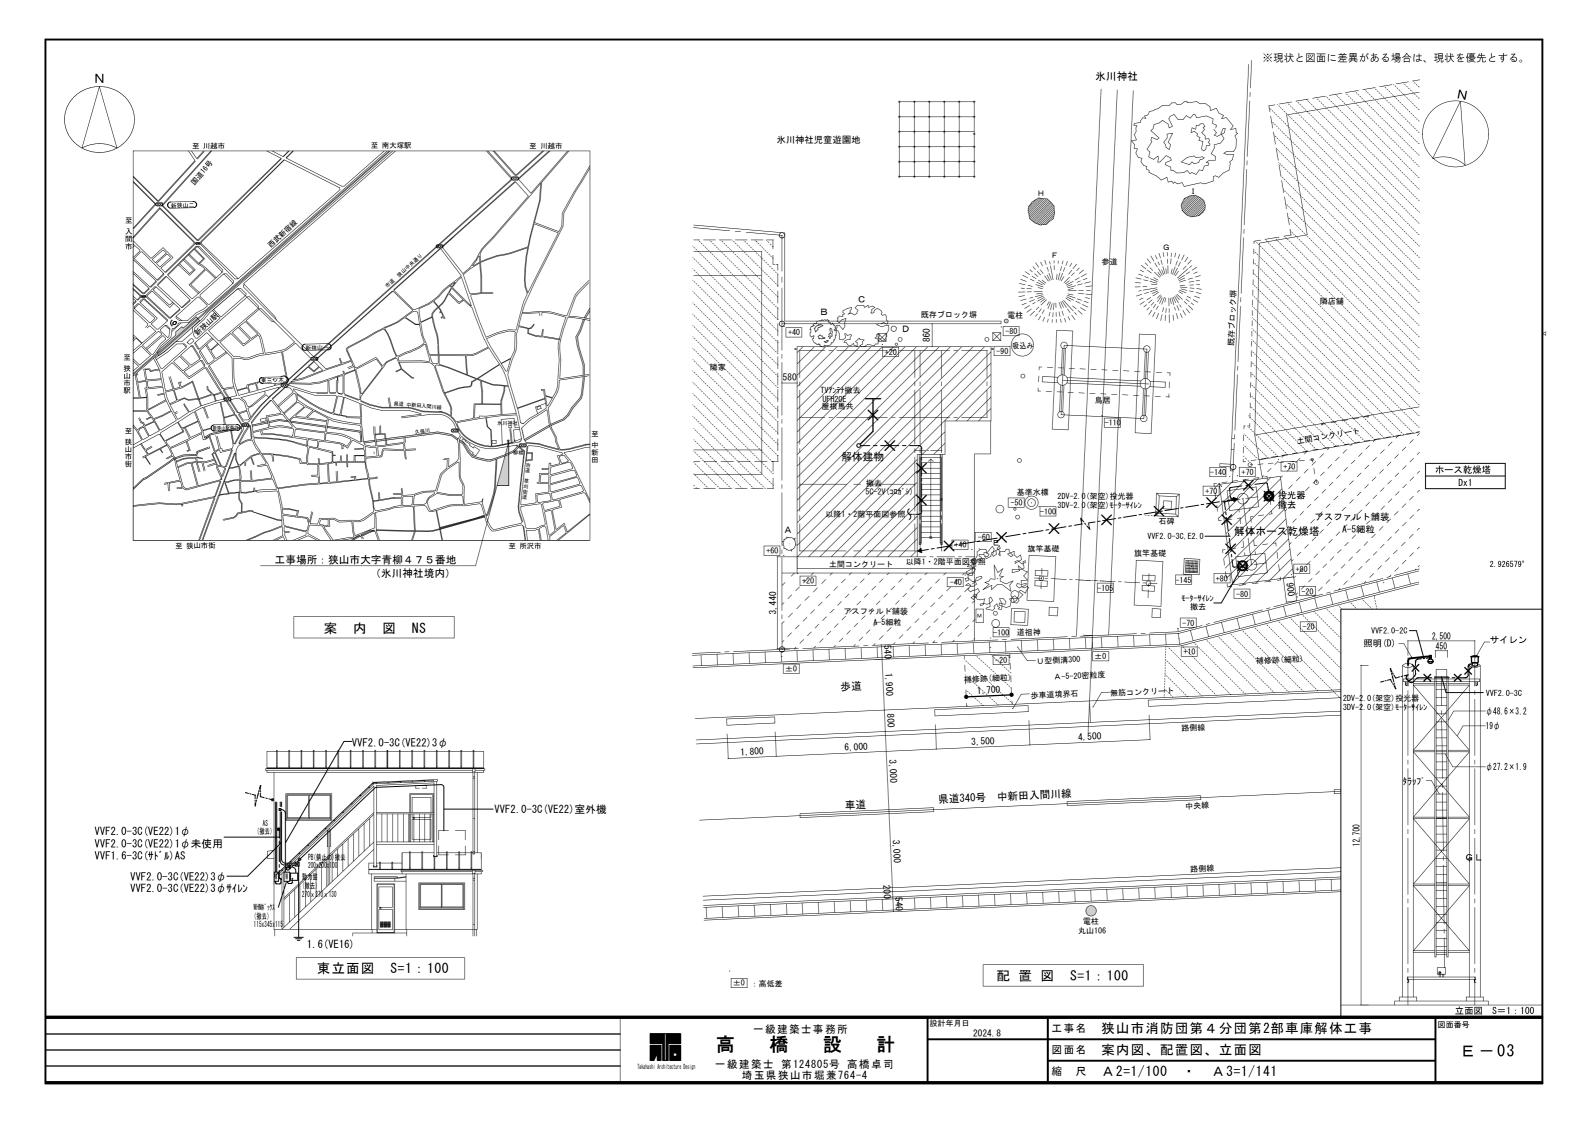

### 撤去記号凡例

**-----** VVF1.6-2C(天井内)

**-------** VVF1.6-3C(天井内)

**---//+--** VVF1.6-3C(天井内)

**----/--** VVF2.0-2C(天井内)

● 3 タンプ・ラースイッチ 3W15Ax1

●A 自動点滅器 AS3Ax1

コンセント 2P15Ax1

2 コンセント 2P15Ax2

**の**F 露出コンセント 2P15Ax1

① 2F 露出コンセント 2P15Ax2


シ゛ョイントホ゛ックス




Ry リレーホ・ックス 樹脂製壁掛 220x120x100

TB 端子盤 樹脂製壁掛 150x130x60

TV端子

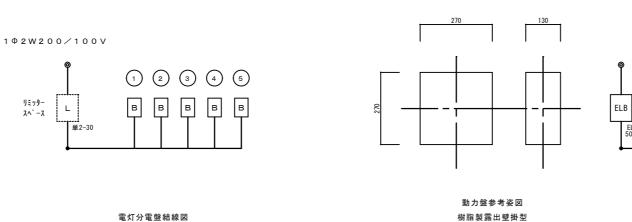


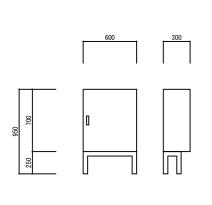

サイレン遠隔監視制御装置外観図 1/30

電灯分電盤参考姿図


樹脂製露出壁掛型

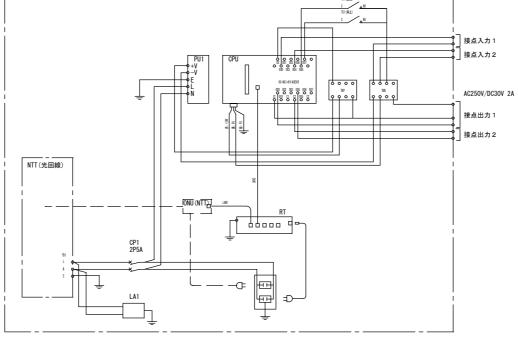



MCB 2P1E50A/20AT x 5


サイレン遠隔監視制御装置結線図




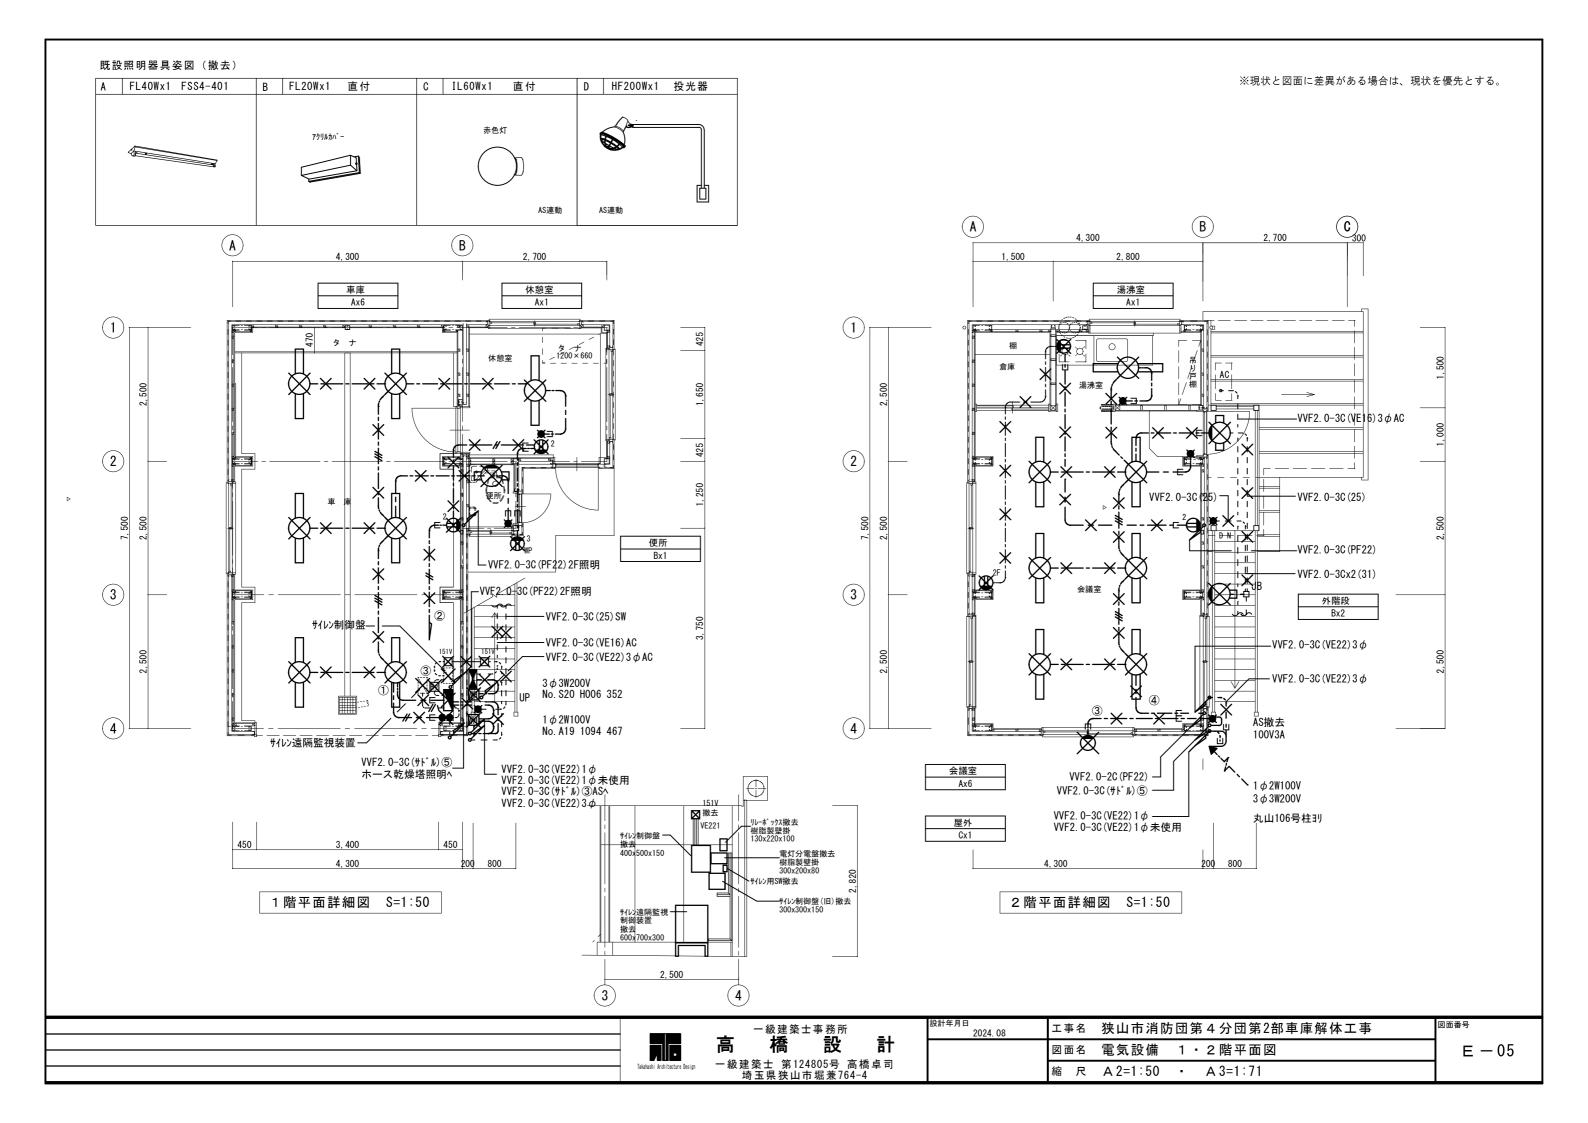

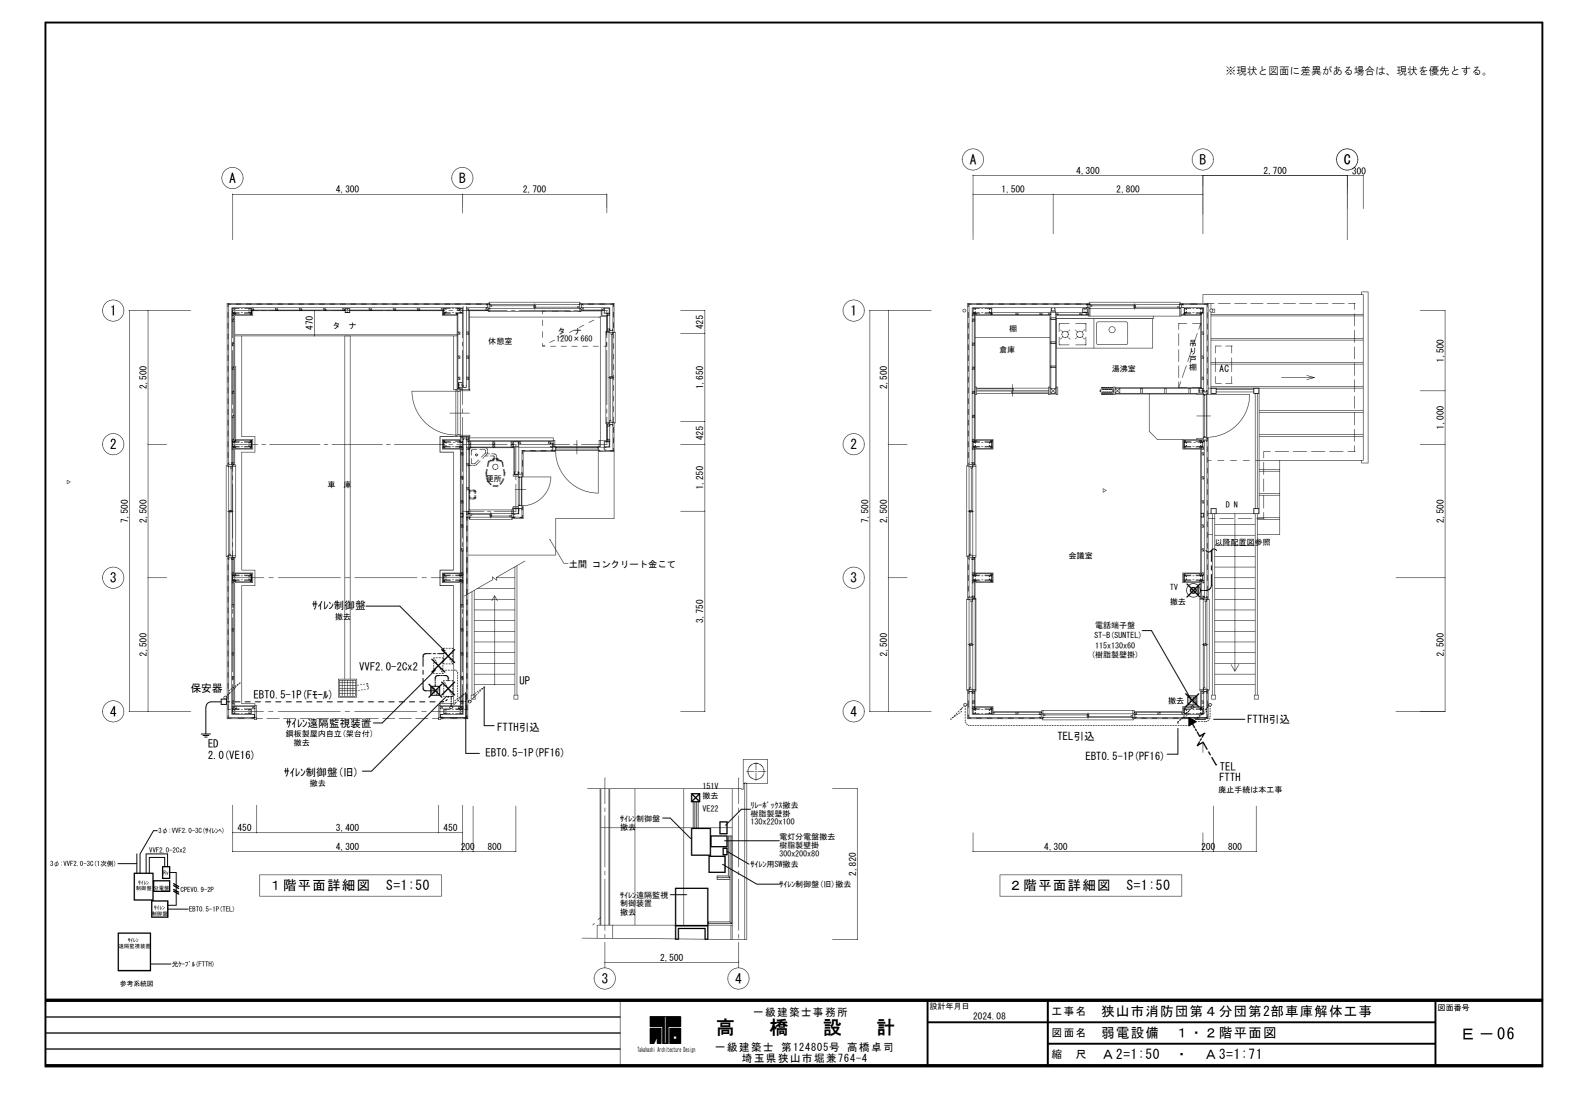

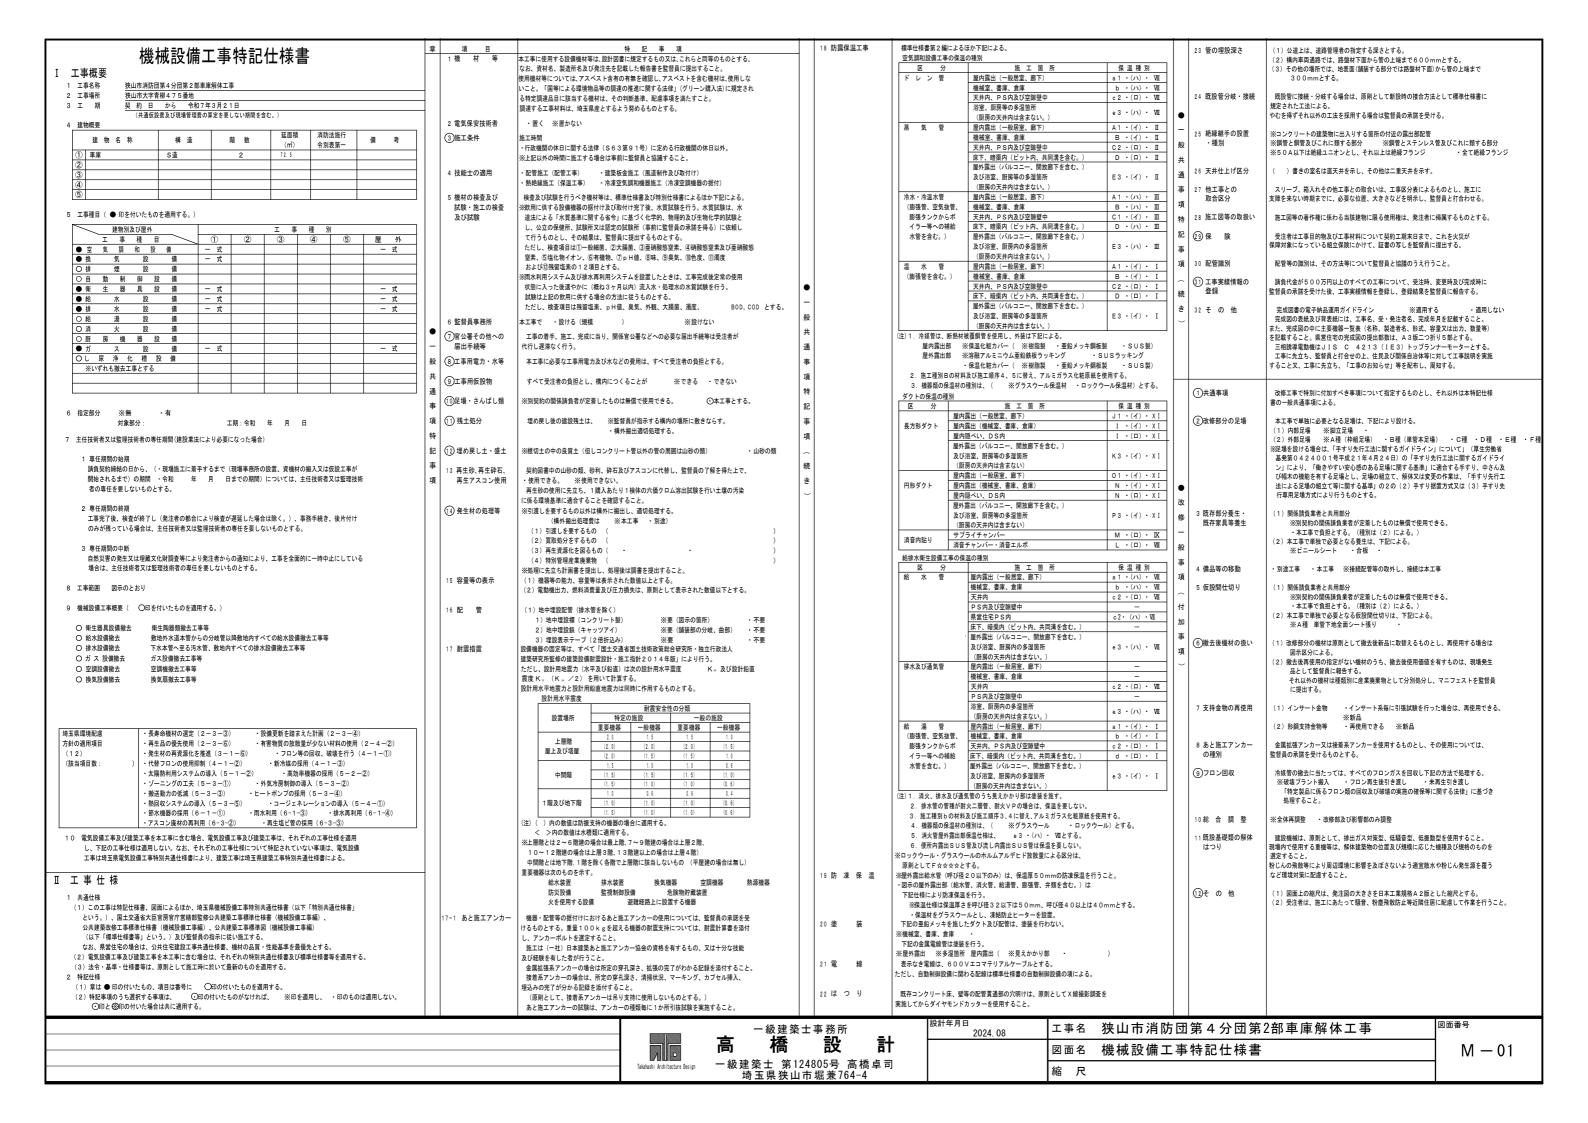

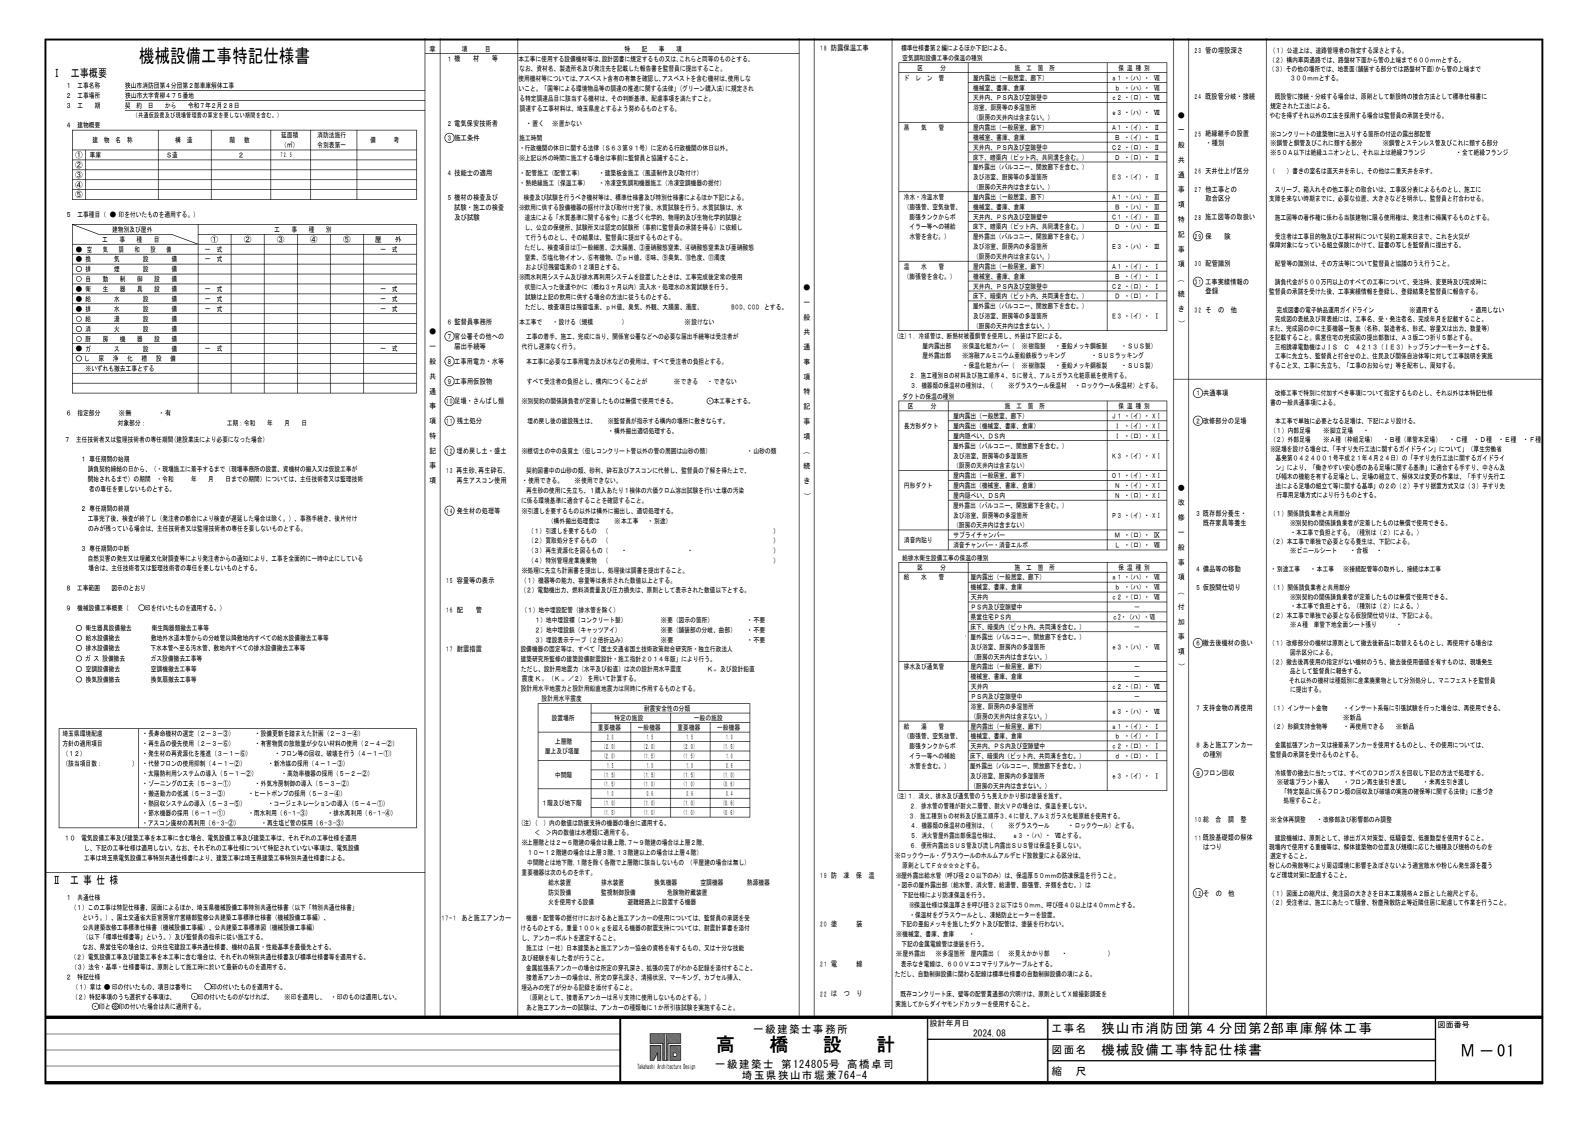

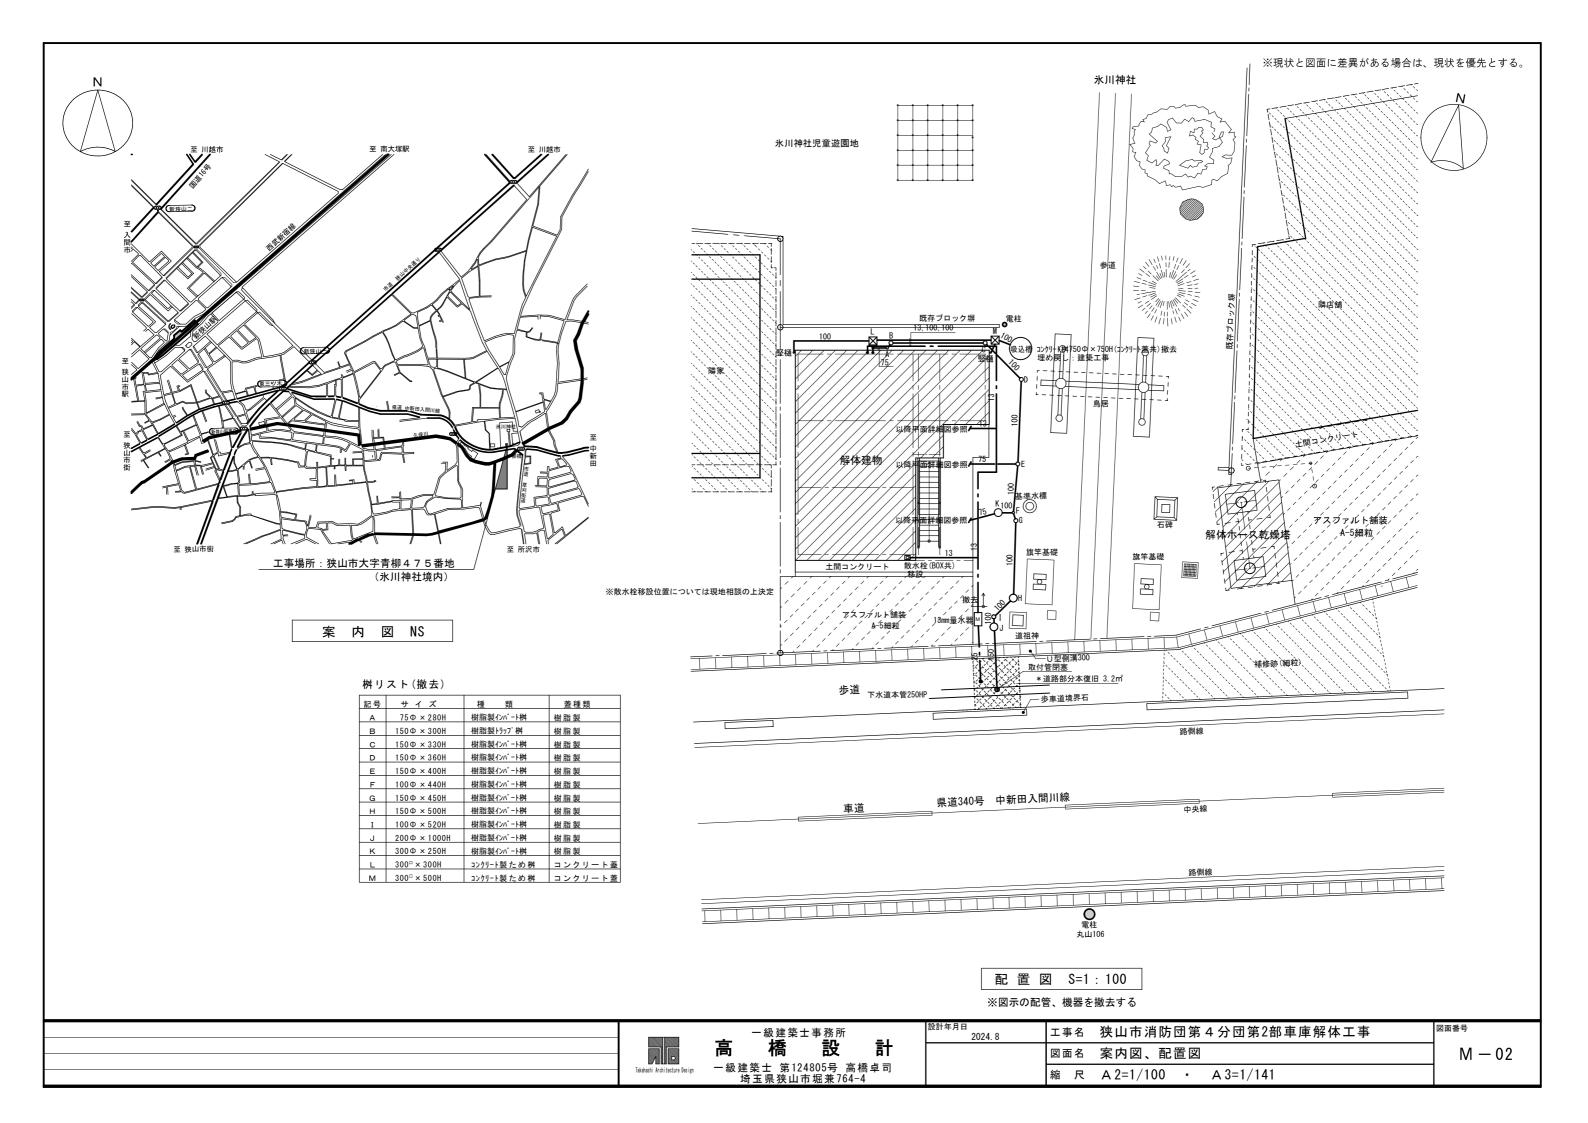

#### 月. 例

凡例		
記 号	名 称	仕 様
<b>—</b> ·—	給 水 管	耐衝撃性硬質塩ビ管
	排水管	硬質塩化ビニル管(VP)
—- G —	ガ ス 管	配管用炭素鋼鋼管(白)
—R—	冷媒管	被覆銅管
g	給 水 栓	
, - ,		
$\rightarrow \bowtie -$	仕 切 弁	
0	インバート桝	樹脂製
$\square$	た め 桝	コンクリート製
	l	

#### 器 具 表 (撤 去)

100 六 久 (100 五 /				 	 _
器 具 名	仕 様	湯沸	便	屋	合
		室	所	外	計
腰掛便器	ロータンク,紙巻器,付属品一式		1		1
横水栓	13Ф	1			1
ガスコック	2口9.5中ヒュース*コック	1			1
散水栓 (再取付)	ボックス共			1	1

#### 機器表(撤去)


THE THE SEC LINE	4,				
記号	名	称	仕 様 · 能 カ	数量	設置場所
A C - 1	冷 房	機	型 式壁掛形	1	会議室
			冷 房 能 カ : 2.5kw		
			冷媒管: 6.4中(液)、12.7中(ガス) ドレン管:13中 電圧:1相200V		
			リモコンスイッチ共		
F E - 1	換 気	扇	型 式壁付タイプ 羽根径:20cm	1	湯沸室
			ウェザーカバー 共		



-級建築士事務所 **橋 設** 

設計年月日 2024.08	工事名 狭山市消防団第4分団第2部車庫解体工事
	図面名 凡例、器具表、機器表
	縮尺

図面番号

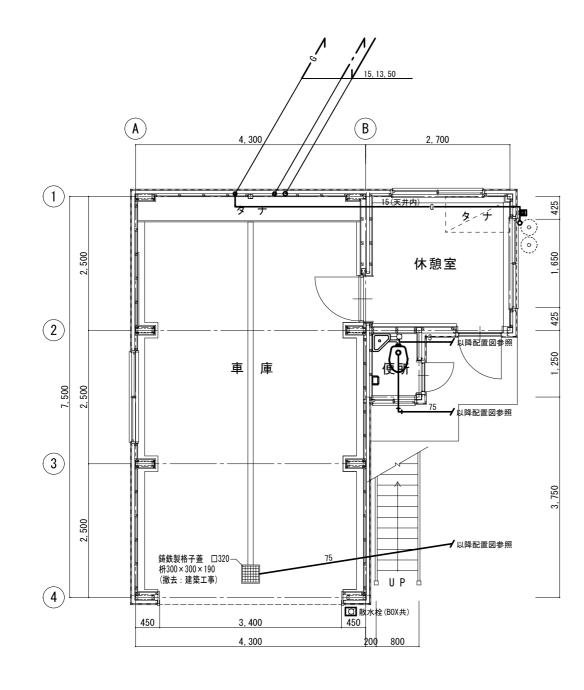

1 階平面詳細図 S=1:50 ※図示の配管、器具を撤去する


(B)(A)4, 300 1, 500 倉庫 湯沸室 2 会議室 3 2 階平面詳細図 S=1:50 ※図示の配管、器具を撤去する



- 級建築士事務所 **高 橋 設 計** - 級建築士 第124805号 高橋卓司 埼玉県狭山市堀兼764-4 取計年月日<br/>2024.08工事名 狭山市消防団第4分団第2部車庫解体工事図面名 (給排水・ガス設備) 1 ・ 2 階平面詳細図縮 尺 A 2=1:50 ・ A 3=1:71

M - 04

図面番号

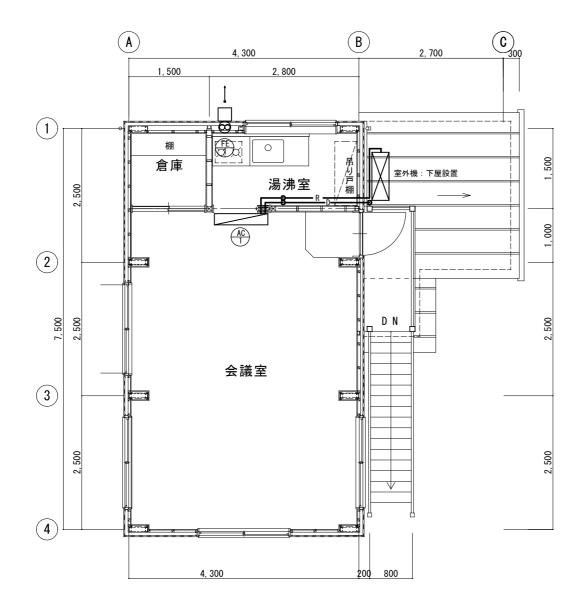

2 階平面詳細図 S=1:50

※図示の配管、機器を撤去する

	一 級 建 染 士 爭 務 所				-1	設計年月日 2024. 08	工事名	狭山市消防団第4分団第2部車庫解体工事	図面番号
_		局	橋	設	計		図面名	(空調・換気設備) 2 階平面詳細図	M - 05
	Takahashi Architecture Design	一級到	建築士 第124 埼玉県狭山市	4805号 高 市堀兼764·	⊺橋卓司 -4		縮尺	A 2=1:50 • A 3=1:71	